


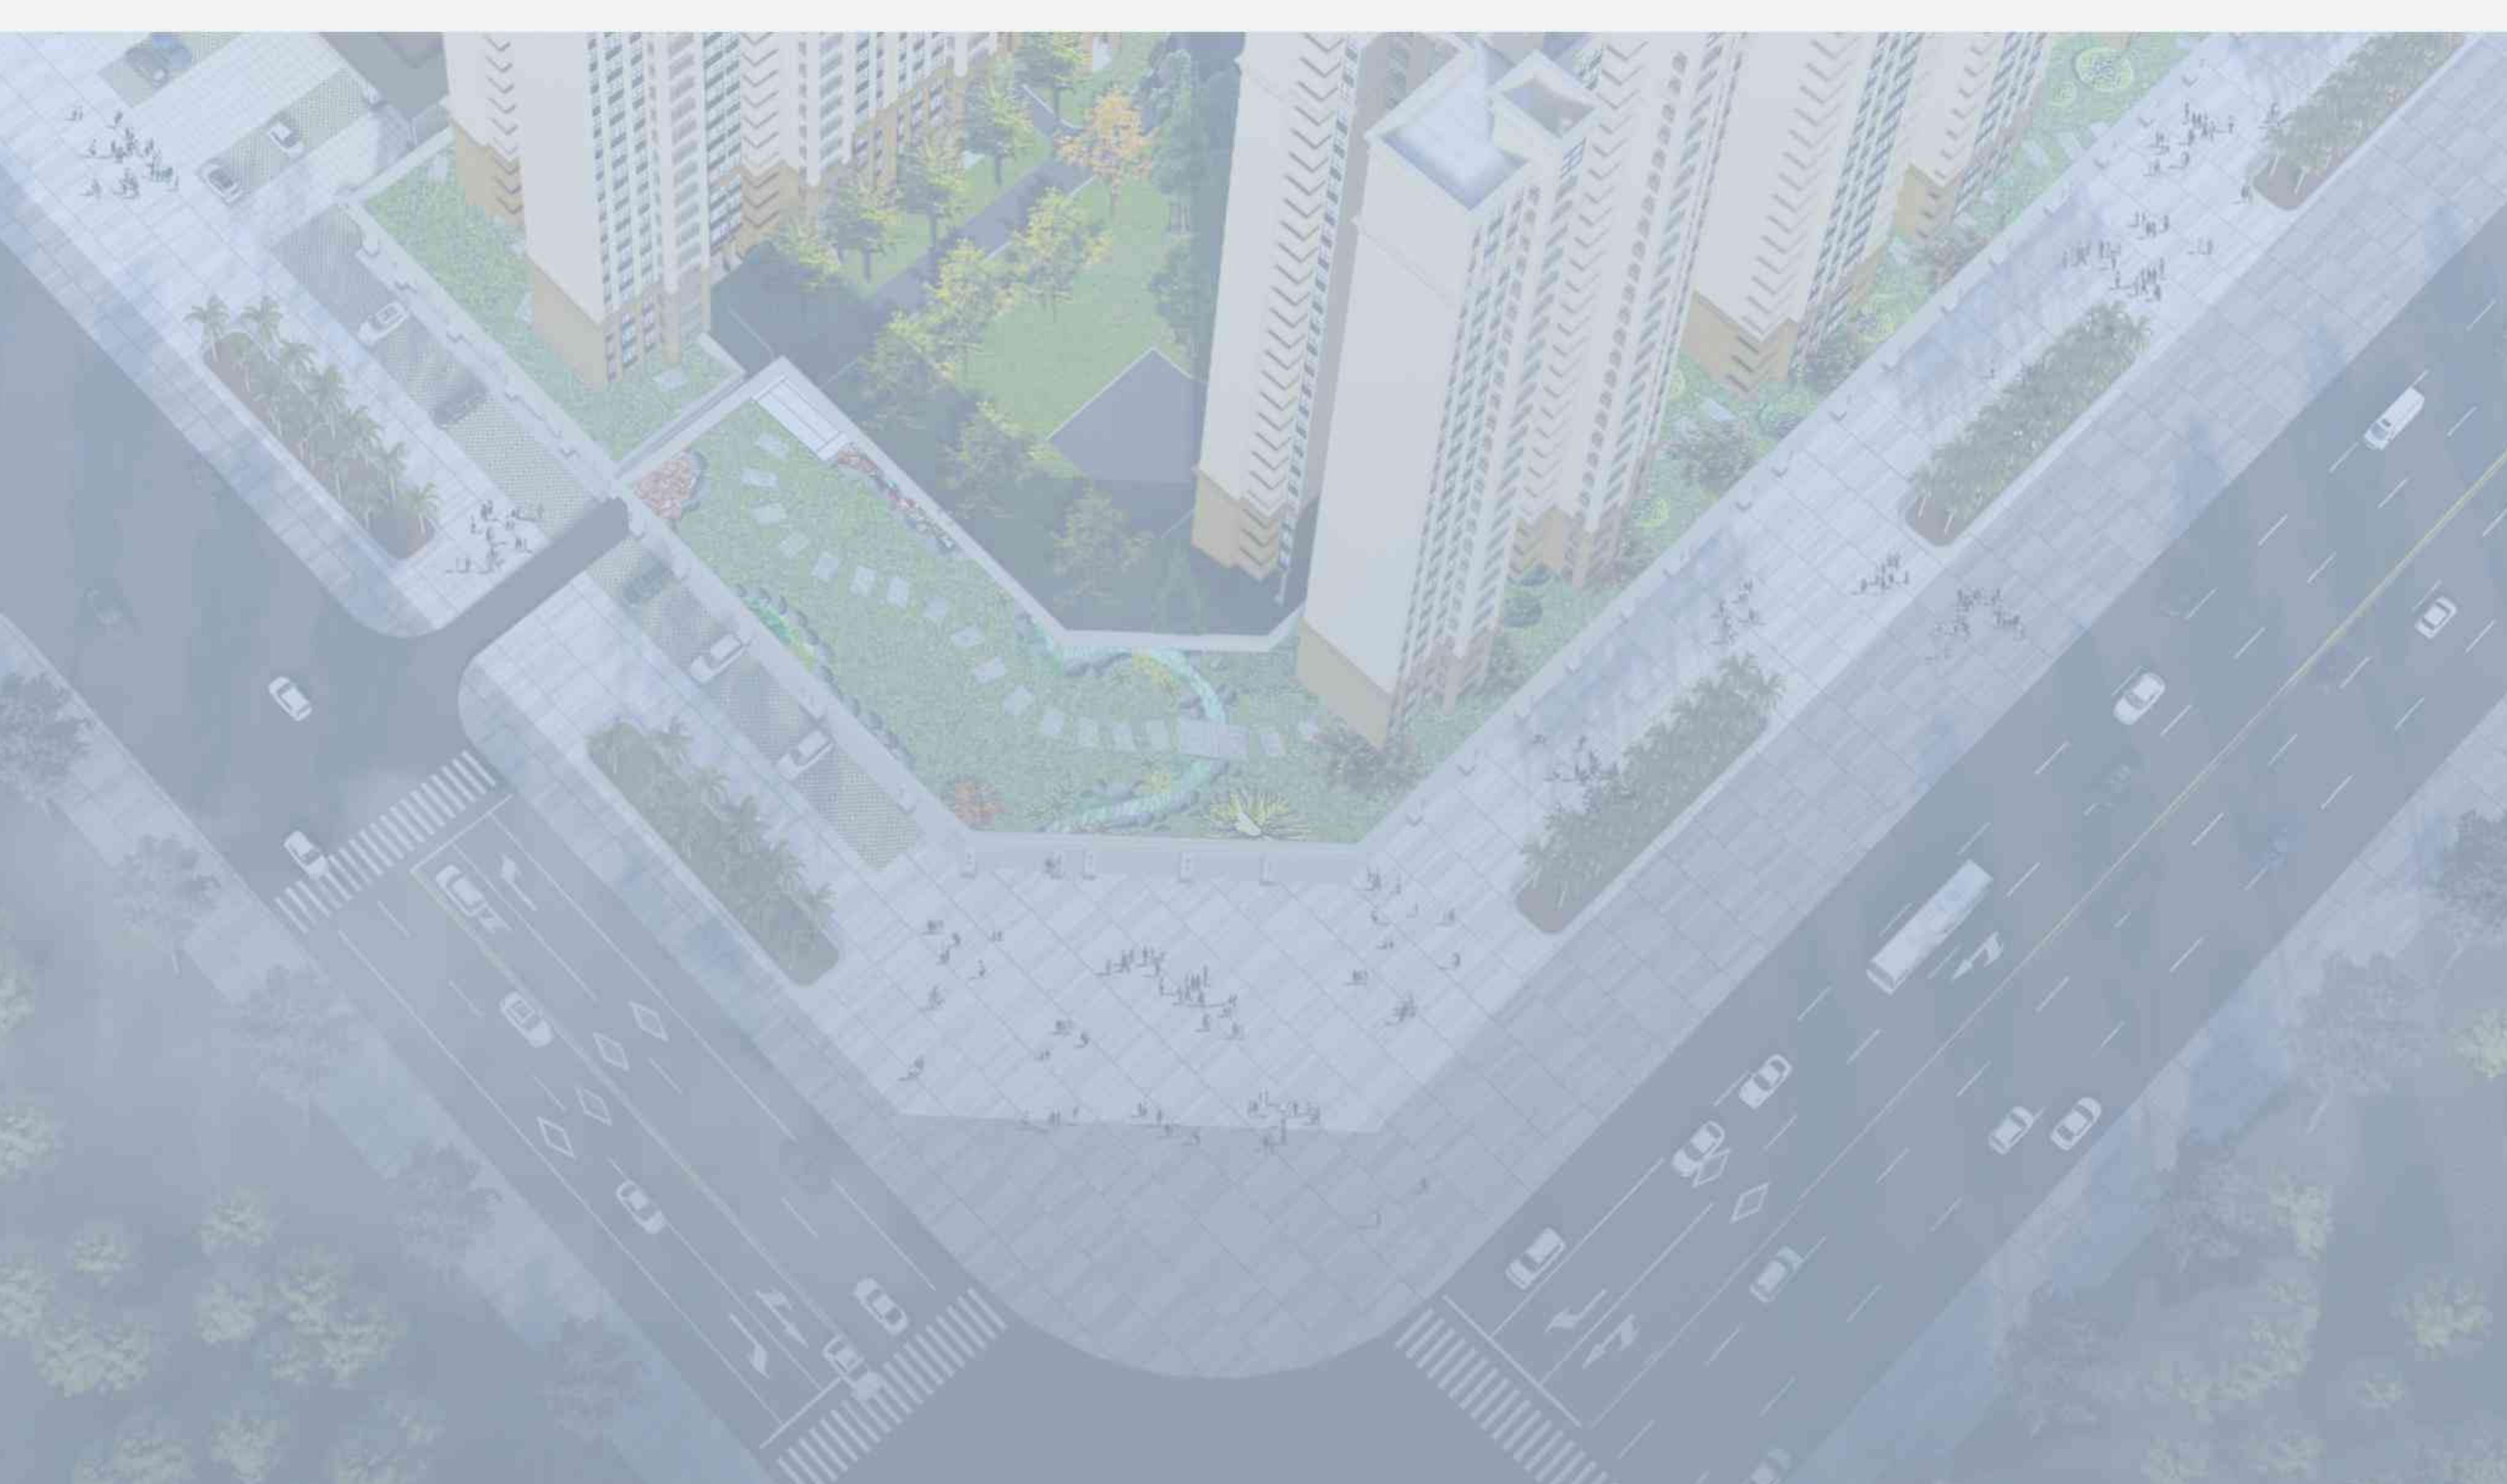

泽学天地

规划及建筑设计方案



广州博厦建筑设计有限公司
2023.05

效果展示

东北角鸟瞰效果图



效果展示

西北角鸟瞰效果图



效果展示

北侧沿街透视效果图



效果展示

东侧沿街透視效果圖



效果展示

人行主出入口透视效果图



III 效果展示

夜景效果圖



III 效果展示

节假日夜景效果图




效果展示

重大节假日夜景效果图



雷州市雷南片区控制性详细规划

法定图则

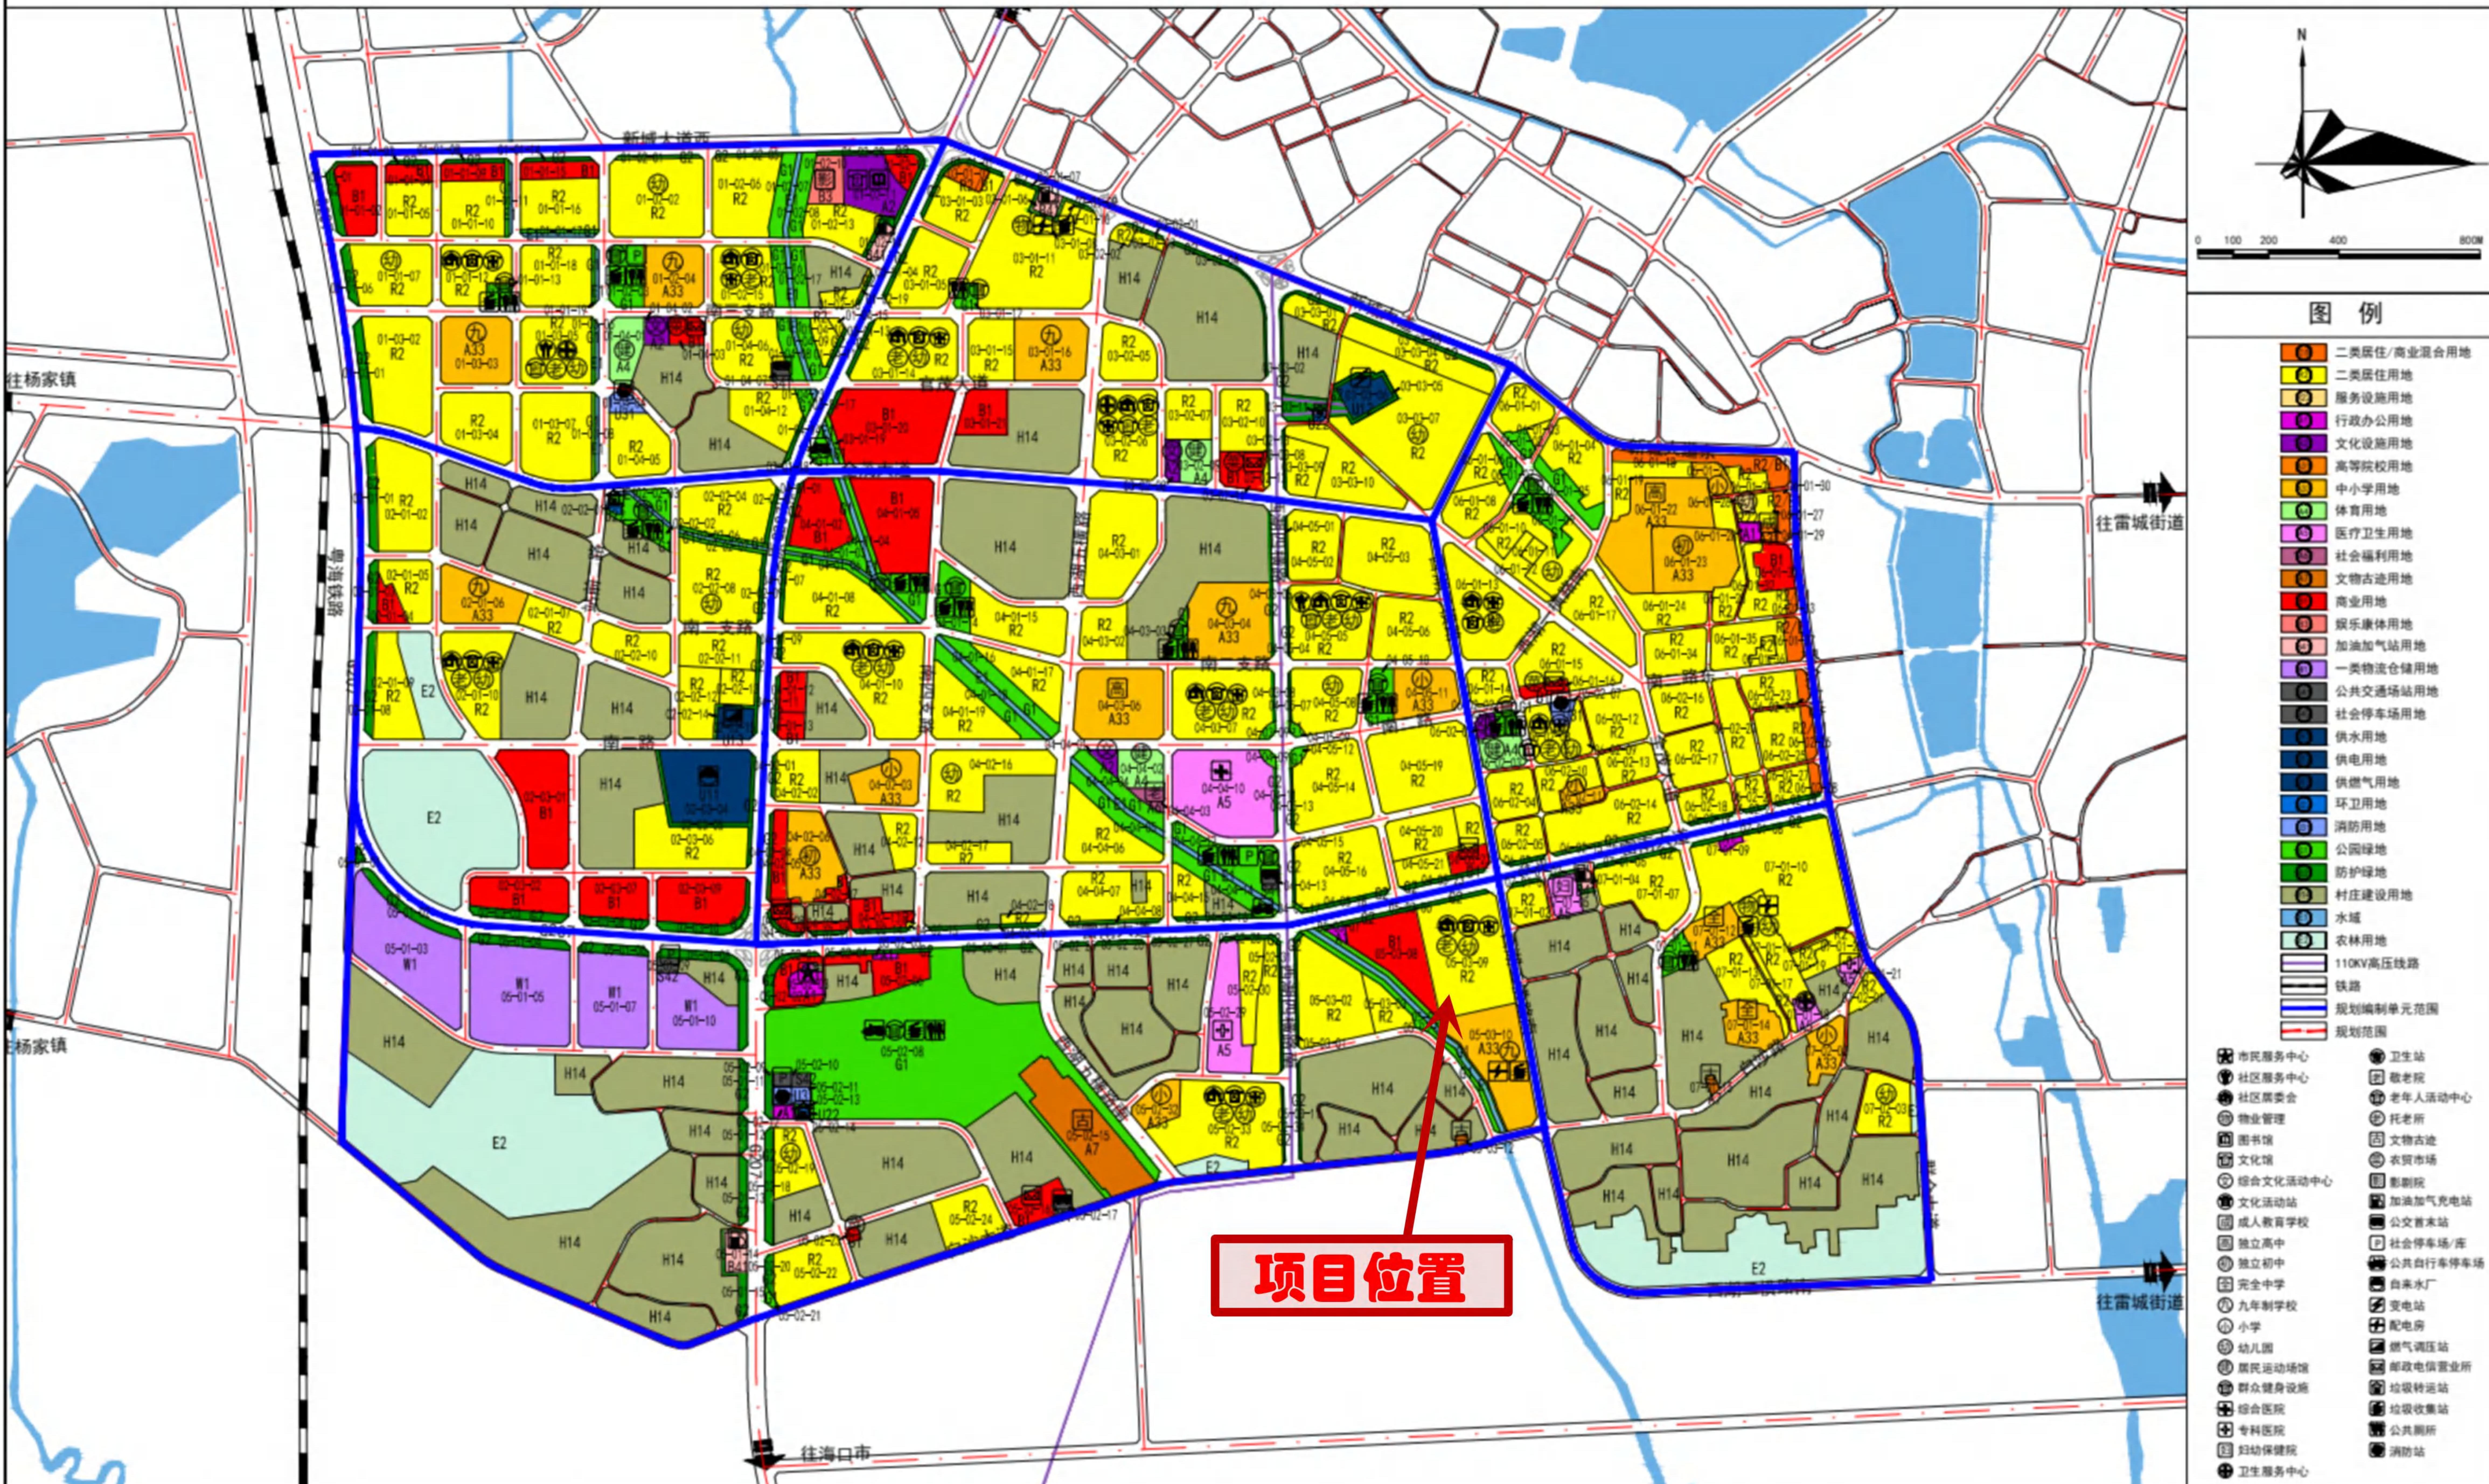

宗地图

单位: m.m²

宗地代码:

土地权利人: 雷州市隆基房地产开发有限公司

地址: 雷州市雷南大道与西湖二横路交叉处

坐标系: 2000国家大地坐标系



测绘时间: 2023.04.16

比例尺: 1:3000

测绘员:




审核员:

雷州市隆基房地产开发有限公司雷南大道与西湖二横路交叉处西南侧地块用地规划

开发强度控制图




图例

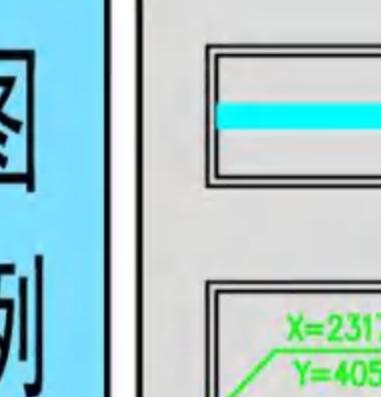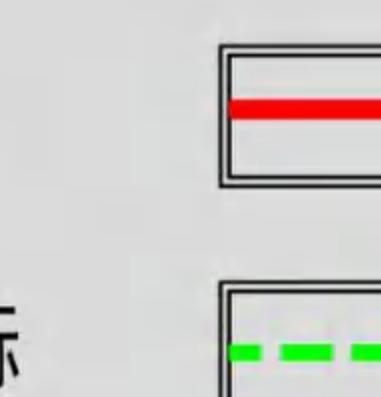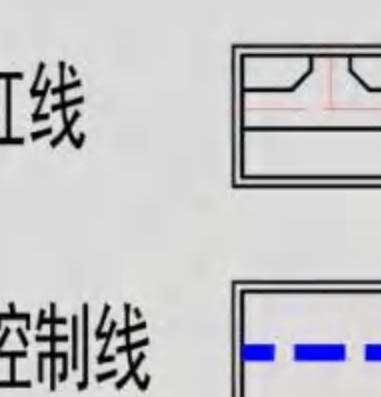宗地红线
控制点坐标
(X=2317559.428
Y=405172.674)用地规划红线
地上建筑控制线
(X=2312586.710
Y=403685.011
X=2312585.915
Y=403672.446
X=2312546.678
Y=403498.038
X=2312544.794
Y=403498.462
X=2312232.178
Y=403568.791)道路
地下建筑控制线
(X=2312275.725
Y=403772.197)

0 20 40 80m

雷州市城乡规划设计室 2023.03

图号: 01

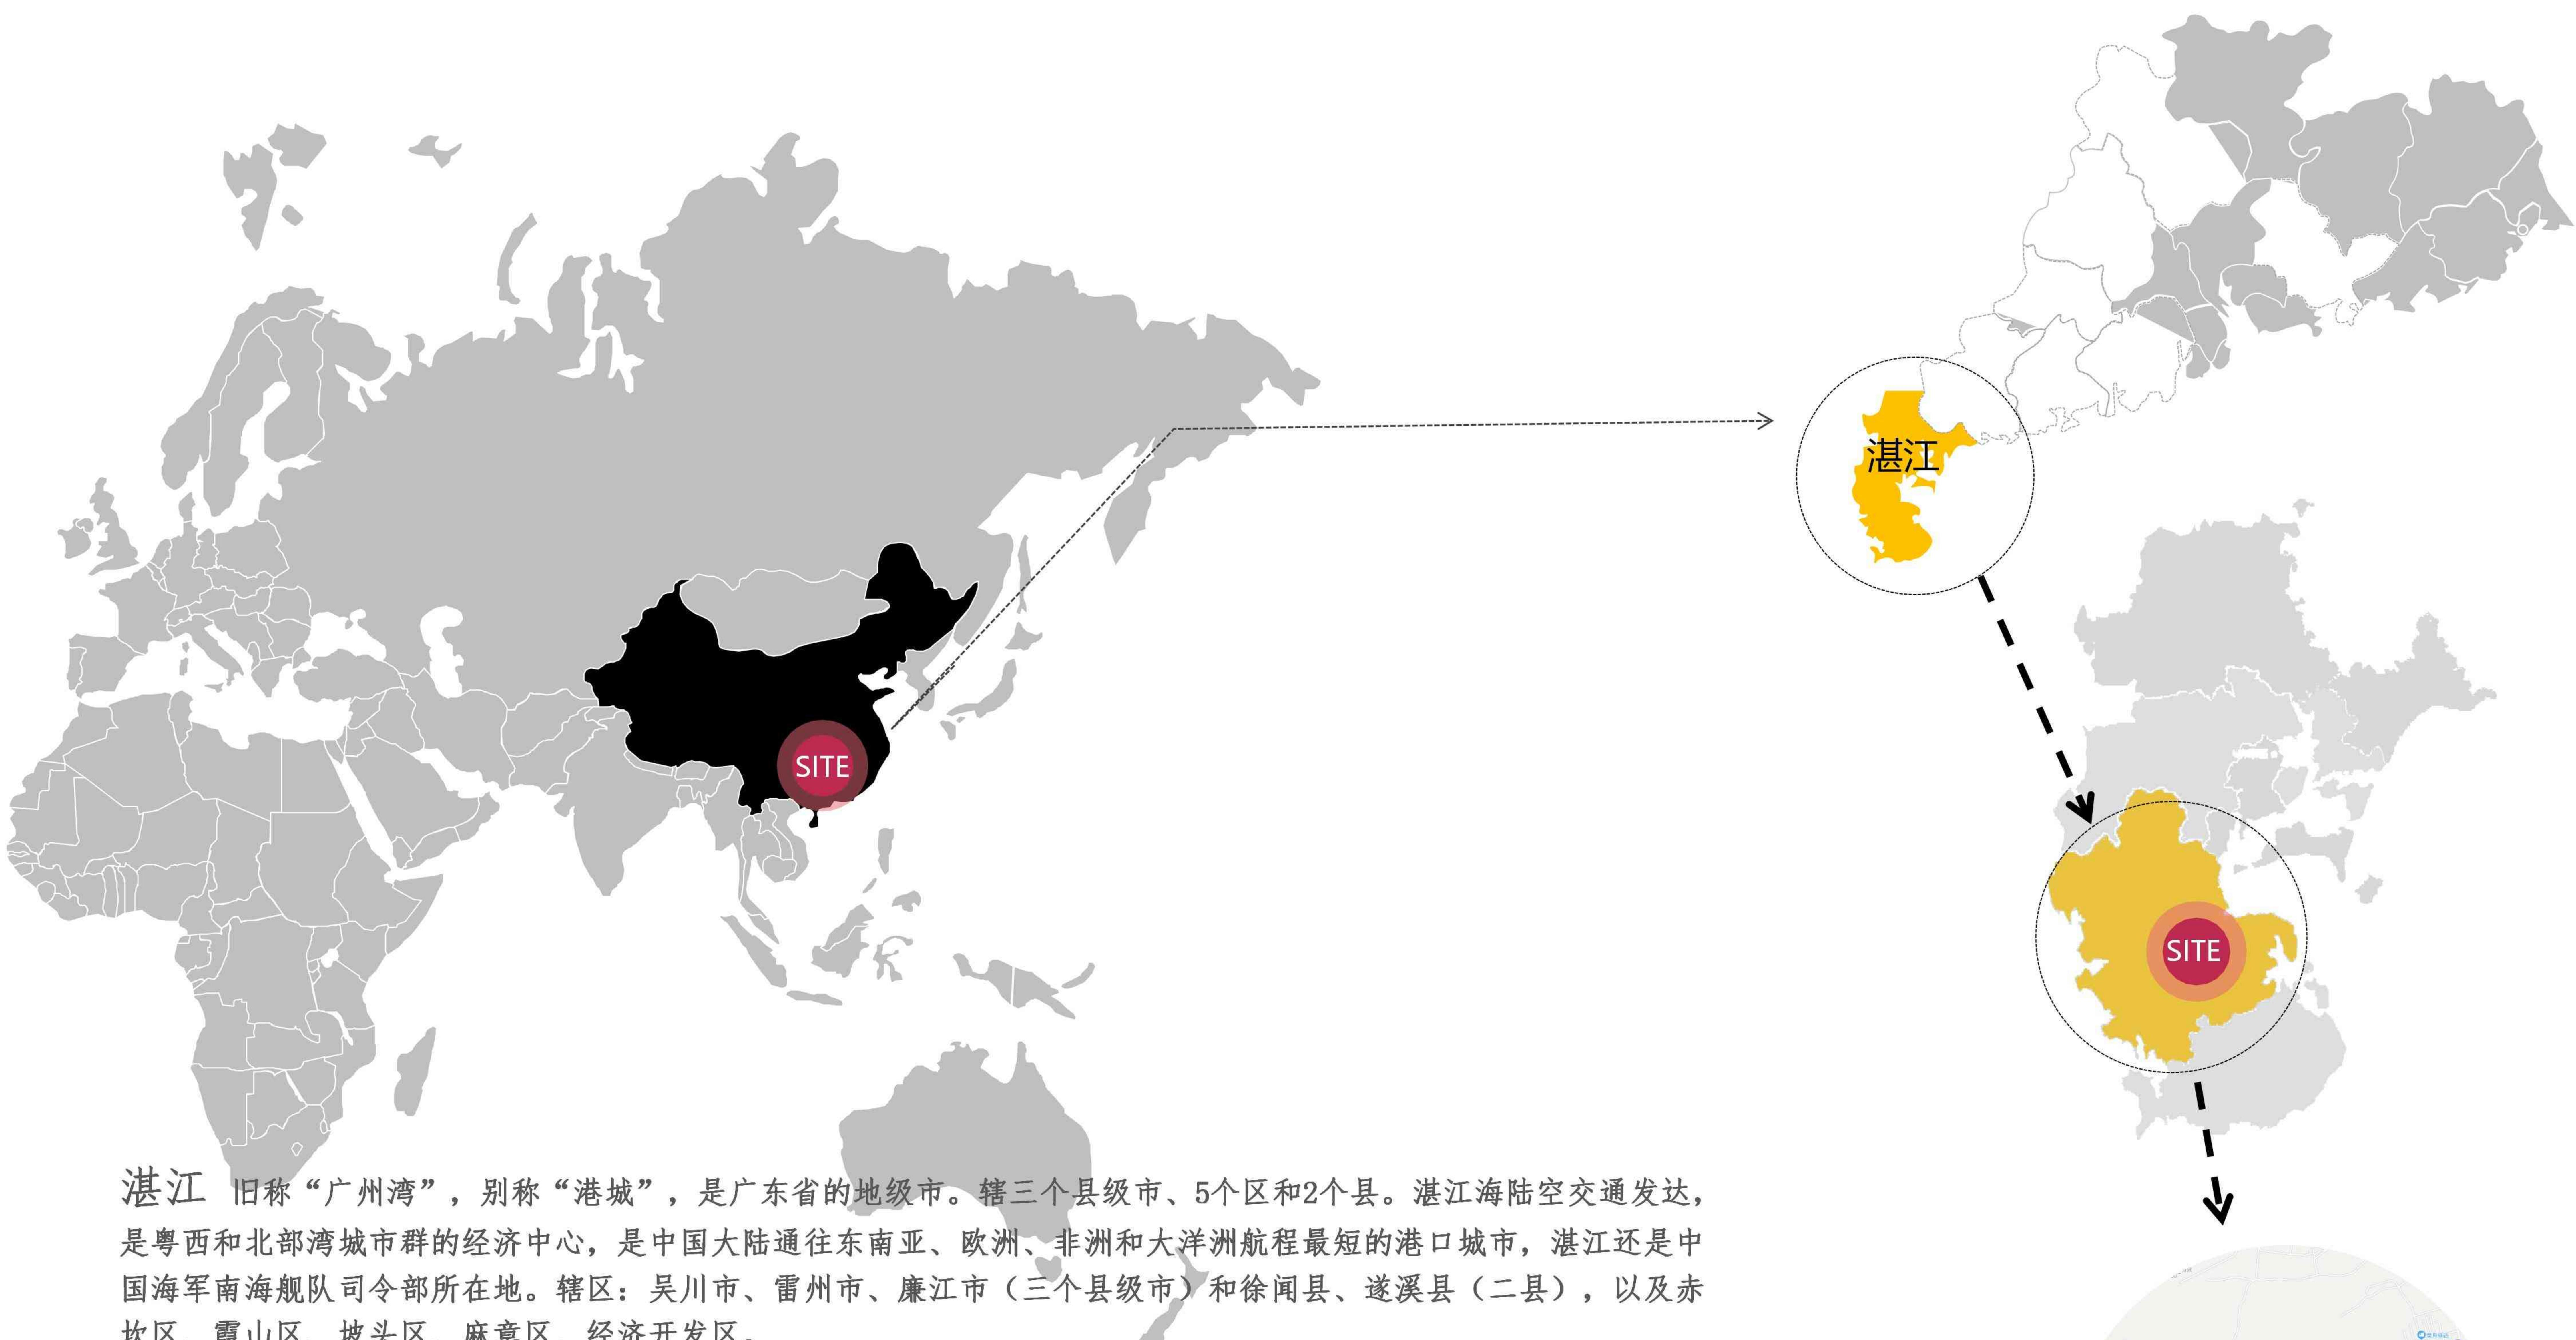

湛江 旧称“广州湾”，别称“港城”，是广东省的地级市。辖三个县级市、5个区和2个县。湛江海陆空交通发达，是粤西和北部湾城市群的经济中心，是中国大陆通往东南亚、欧洲、非洲和大洋洲航程最短的港口城市，湛江还是中国海军南海舰队司令部所在地。辖区：吴川市、雷州市、廉江市（三个县级市）和徐闻县、遂溪县（二县），以及赤坎区、霞山区、坡头区、麻章区、经济开发区。


雷州 别称：海康，广东省湛江市辖县级市，东濒南海，西靠北部湾，北与湛江市郊、遂溪县接壤，南与徐闻县毗邻，是广东省唯一一个县级的“国家历史文化名城”，辖共辖3个街道、18个镇。属亚热带湿润性季风气候，雷州交通较为发达，铁路有粤海铁路，拥有专业运输机帆船或铁壳船185艘，货运国内航线有海康至海南、北海、湛江、广州、珠海、深圳、汕头、厦门、南京、汕尾、阳江、水东、天津、上海、宁波、香港、澳门等。

项目位置 位于雷州市雷南大道与西湖二横路交叉处，周边交通便利，



前期分析

周边交通分析

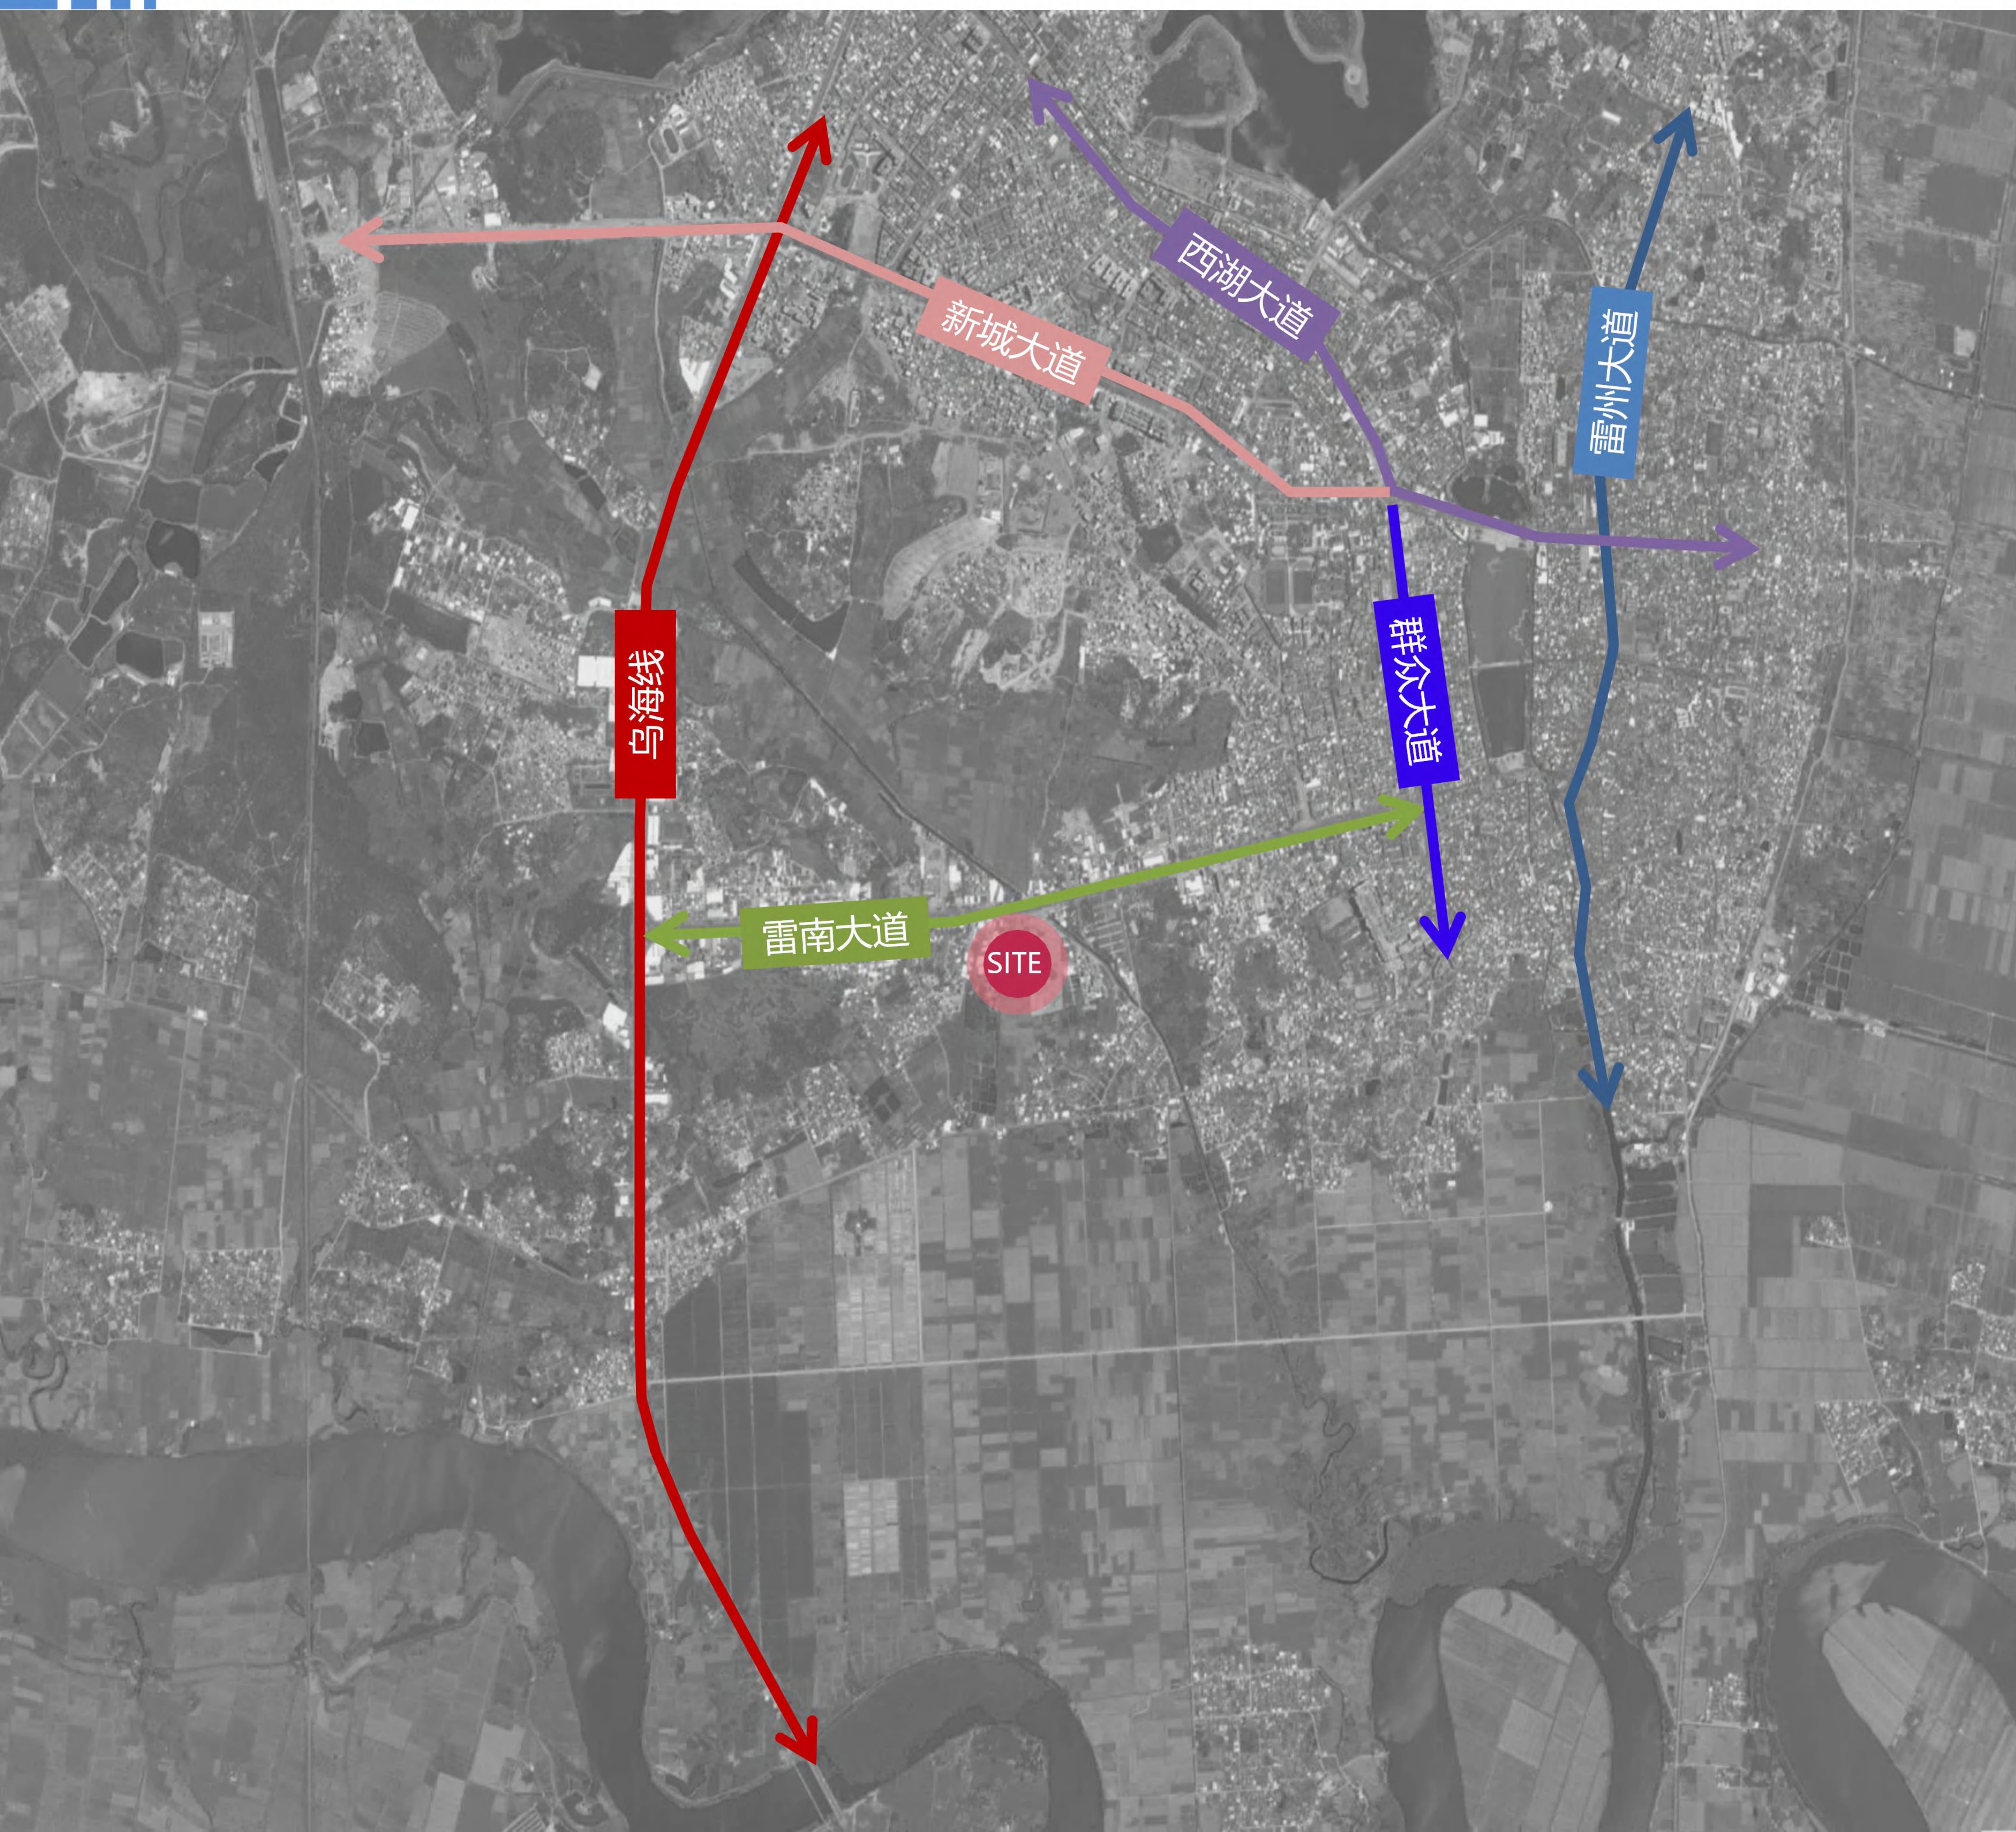

项目位于雷州市雷附城镇，是衔接城市外围发展组团与中心区域的枢纽地区。位置优越，交通便利，可达性强。

项目北邻雷南大道北，东临西湖二横路，西邻市政路；地段城市快速路、主干道、支路网密集。交通系统发达，未来交通便捷。

前期分析

周边配套分析



配套较为齐全


商业配套稀缺

应增加商业配套建设

图例：

- | | | | |
|--|------|--|------|
| | 教育配套 | | 政府机构 |
| | 医疗配套 | | 商业配套 |
| | 酒店配套 | | 人文配套 |
| | 公园配套 | | |

前期分析

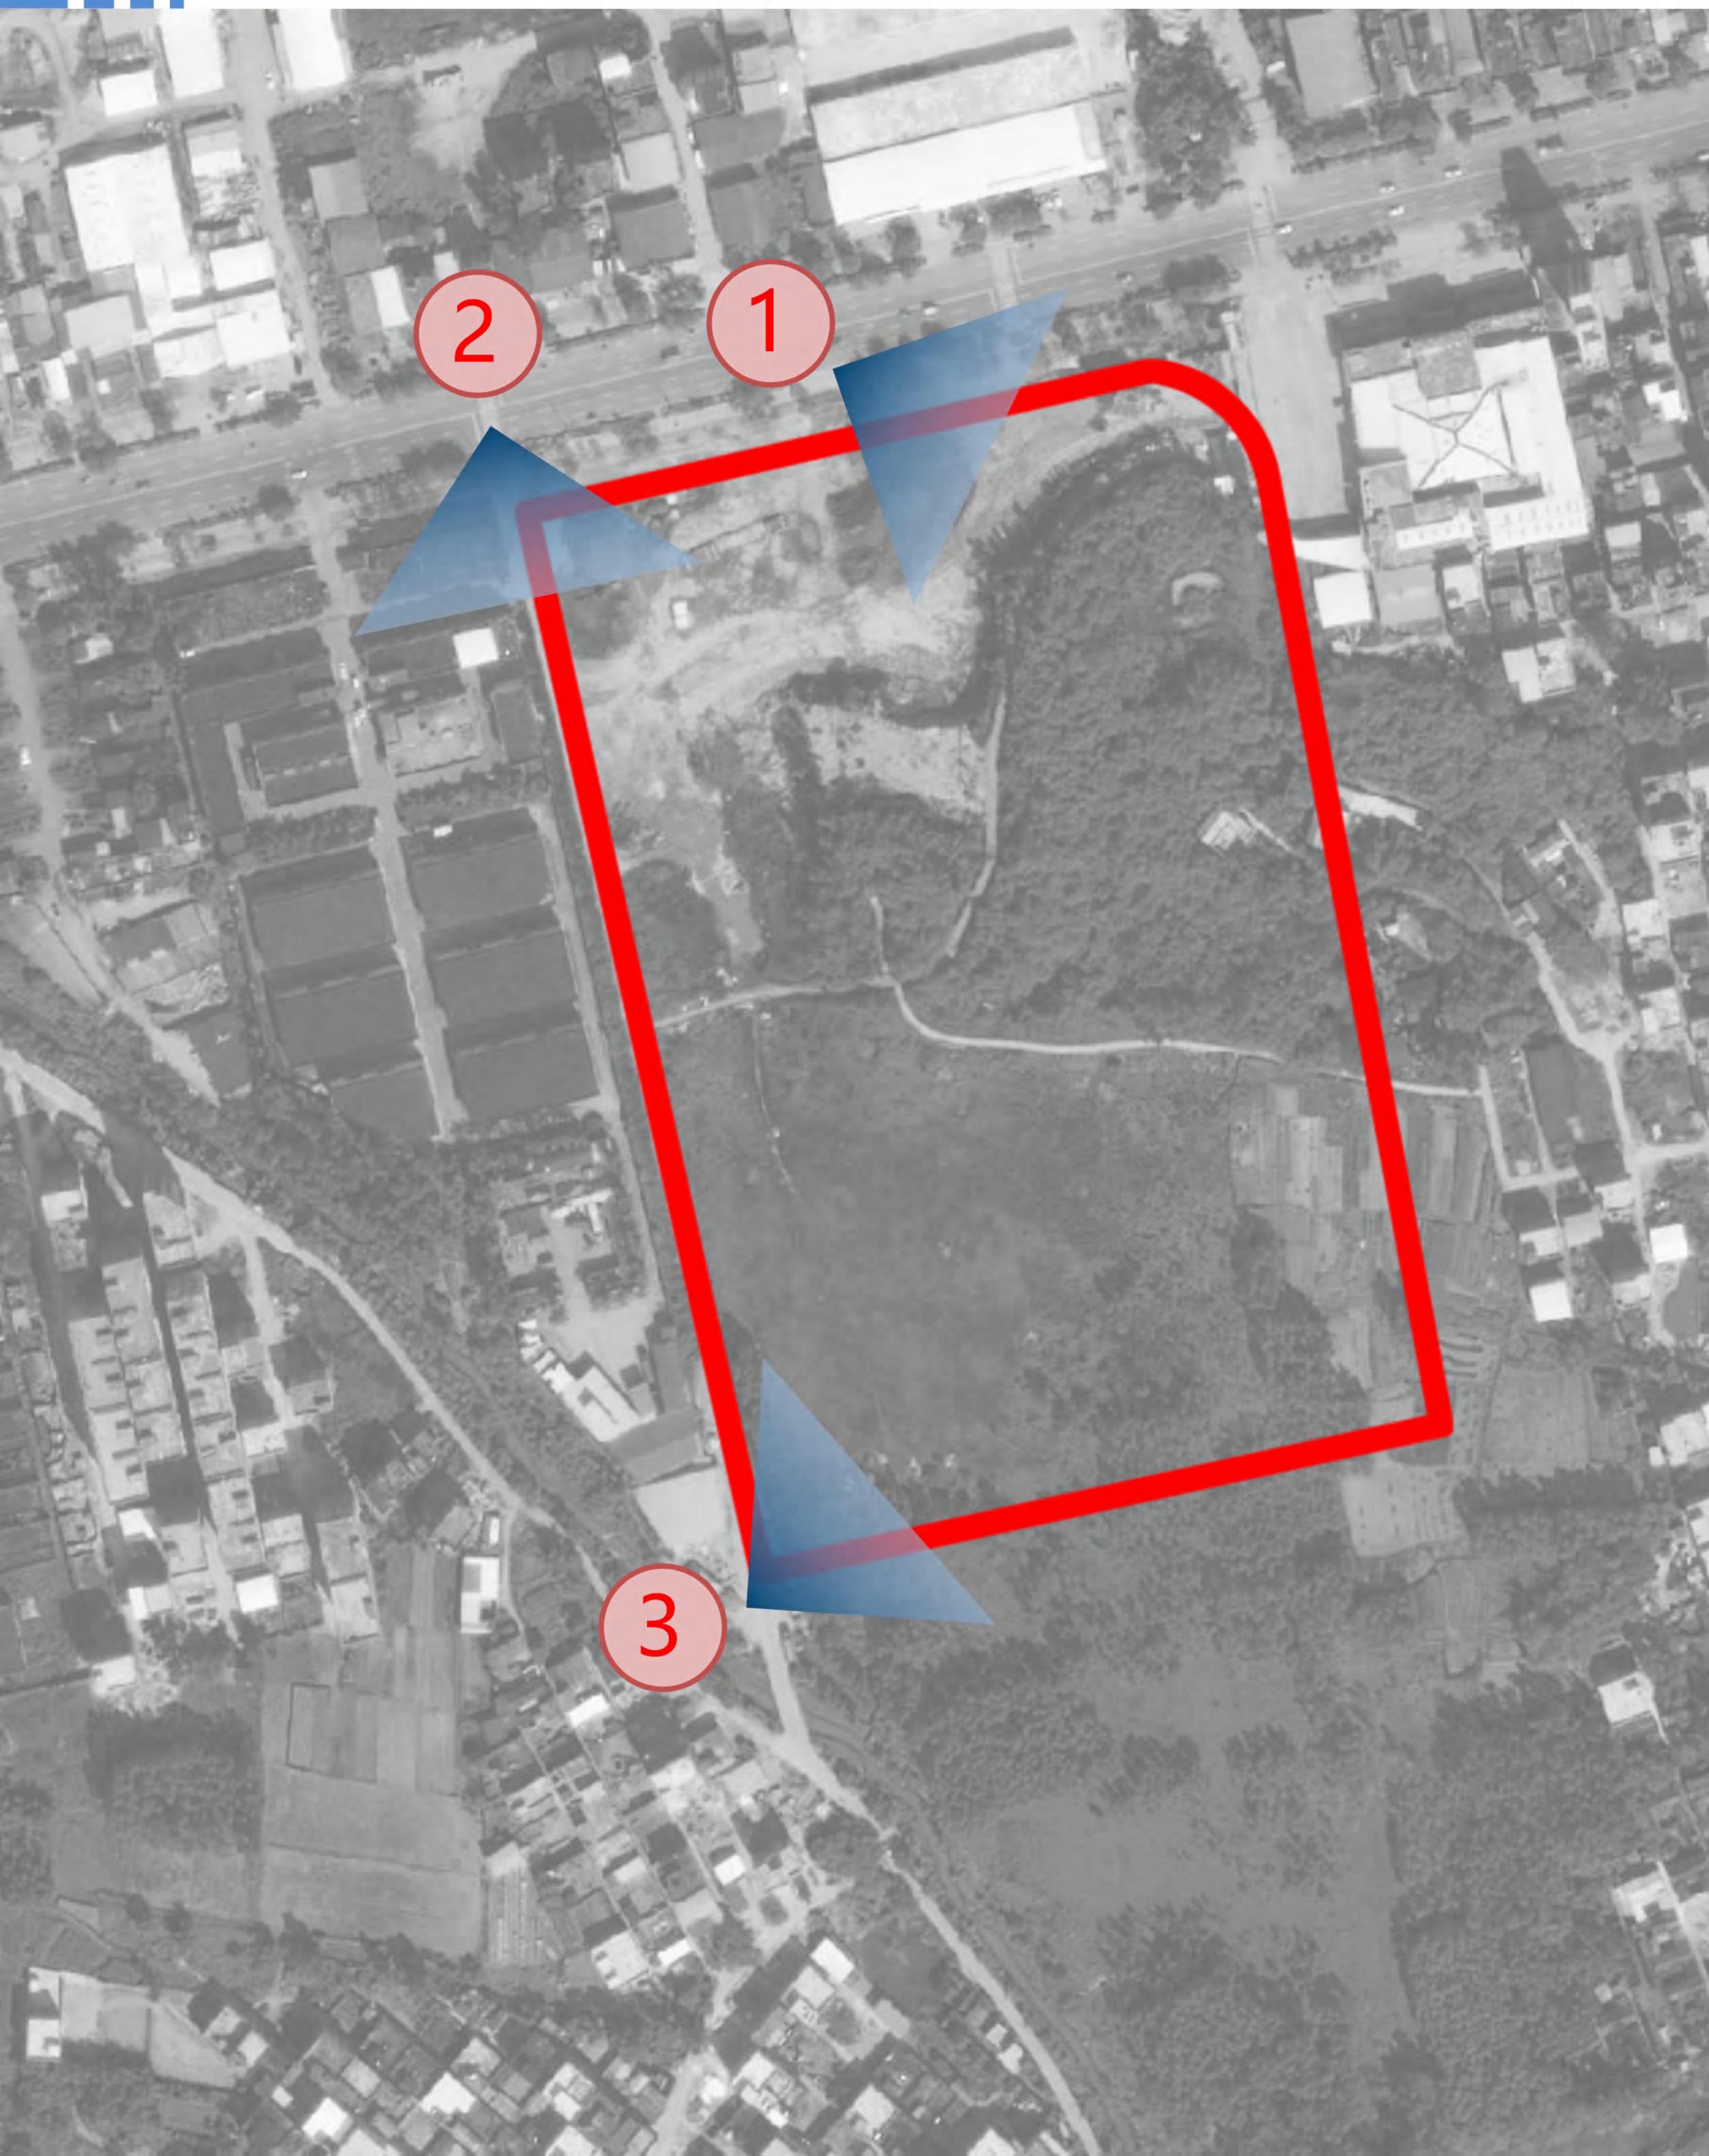

现状分析



规划设计

规划彩色总平面图



规划设计

经济技术指标表

泽学天地经济指标表

项目		单位	数值	备注
规划用地面积		m ²	68899.10	
其中	住宅用地	m ²	68533.88	
	防护绿地	m ²	365.22	由发展商建设并无偿移交给政府
总建筑面积		m ²	327706.51	
其中	计算容积率总面积	m ²	239868.58	容积率3.5
	住宅	m ²	229910.45	不含奖励面积
	商业	m ²	6194.94	
	幼儿园	m ²	3065.95	布置12个班的幼儿园
	公共配套	m ²	697.24	
	物业管理用房	m ²	503.43	按照总建筑面积的0.2%；布置在第一层
	其中开闭所（配电设施用房）	m ²	66.29	布置在第一层
	消防控制中心	m ²	127.52	布置在第一层
	不计容建筑面积	m ²	87837.93	
	防护绿地奖励面积	m ²	182.61	按照防护绿地用地面积的50%计算奖励面积奖励给住宅
其中	骑楼奖励面积	m ²	3287.40	按照骑楼面积（骑楼面积为2313）的150%计算奖励面积奖励给住宅
	烟道奖励面积	m ²	52.00	奖励给住宅
	垃圾收集站	m ²	60.00	布置在地下室负一层
	网络设施	m ²	30.00	布置在地下室负一层
	公共厕所	m ²	62.01	布置在第一层
	托老所	m ²	800.69	布置在第一层
	社区居委会用房	m ²	101.61	布置在第一层
	文化活动站	m ²	401.44	布置在第一层
	卫生站	m ²	310.50	布置在第一层
	架空层面积	m ²	5299.52	布置在第一层
	阳台面积	m ²	525.00	
	地下室面积	m ²	76725.15	布置二层地下室
	其中地下车库	m ²	61558.46	
	人防车库面积（估算）	m ²	15166.69	平战结合，平时为停车库
住宅总建筑面积		m ²	233432.46	包括防护绿地奖励面积
建筑基底面积		m ²	15166.69	
容积率		-	3.50	地块规定容积率为3.5
绿地率		%	35%	
绿地面积		m ²	23986.86	
建筑高度		m ²	≤80	
建筑密度		%	30%	
总户数		户	1945	
总人数		个	7781	
机动车车位		辆	2427	按照住宅建筑面积1.0车位/100m ² 、商业建筑面积1.5车位/100m ²
其中	地上车位	辆	271	
	地下车位	辆	2156	
非机动车位		辆	1167	按照住宅建筑面积0.5车位/100m ²

单体 栋号	层 数	户数	计容面积									不计容面积							单栋总建筑 面积 合计(不含 奖励面积)	骑楼面积	基底面积			
			住宅计容面积					首层商业面 积	井道面积	商业烟道 面积(计 入商业面 积)	配套面积	其它	计容面积 合计	架空面积	内阳台建 筑面积 (一半)	地下室面积	配套面积	商业烟道 井面积 (塔楼每 层奖励1 m³)	骑楼奖励面 积	不计容面积 合计				
			首层	二层 (单层)	标准层 (单层)	屋顶层	住宅计容合计																	
1栋	26	100	58.42	449.16	449.16	34.54	11321.96	528.52					11850.48	156.71				0	362.25	156.71	12007.19	241.50	743.65	
2栋	26	100	58.21	449.16	449.16	34.54	11321.75	540.71					11862.46	156.86					318.15	156.86	12019.32	212.10	755.78	
3栋	26	75	56.98	414.40	414.40	34.54	10451.52	538.38					10989.9	150.94				0	320.67	150.94	11140.84	213.78	746.30	
4栋	26	100	58.23	449.16	449.16	34.54	11321.77	1057.45					12379.22	156.98					671.64	156.98	12536.20	447.76	1272.66	
5栋A单元	26	100	50.51	440.84	440.84	34.54	11106.05	618.33					11724.38	221.55					332.33	221.55	11945.93	221.55	935.10	
5栋B单元	26	100	51.24	459.54	459.54	34.54	11574.28	0					11574.28	391.99				0	0.00	391.99	11966.27	0	443.23	
6栋A单元	26	100	63.88	449.16	449.16	34.54	11327.42	0			218.63		11546.05	165.78					0.00	165.78	11711.83	0	461.95	
6栋B单元	26	100	50.42	440.84	440.84	34.54	11105.96	350.63			79.79		11536.38	160.71					311.85	160.71	11697.09	207.90	685.95	
7栋A单元	26	100	59.59	440.84	440.84	34.54	11115.13	558.88					11674.01	285.72					325.40	285.72	11959.73	216.93	904.19	
7栋B单元	26	100	60.04	459.54	459.54	34.54	11583.08	0					11583.08	364.59					0.00	364.59	11947.67	0	424.63	
8栋A单元	26	100	58.59	449.16	449.16	34.54	11322.13	0			233.47		11555.6	156.98					0.00	156.98	11712.58	0	449.04	
8栋B单元	26	100	58.12	440.84	440.84	34.54	11113.66	287.66			165.35		11566.67	151.18					0	111.51	151.18	11717.85	74.34	662.31
9栋A单元	26	100	50.61	440.84	440.84	34.54	11106.15	717.35					11823.5	268.01					387.45	268.01	12091.51	258.30	1035.97	
9栋B单元	26	100	51.24	459.54	459.54	34.54	11574.28	0			0		11574.28	391.99				0.00	0	0.00	391.99	11966.27	0.00	443.23
10栋A单元	26	100	51.24	449.16	449.16	34.54	11314.78	0			0		11314.78	381.5					0.00	381.5	11696.28	0	432.74	
10栋B单元	26	100	50.48	440.84	440.84	34.54	11106.02	203.97			0		11309.99	246.82					0.00	0.00	246.82	11556.81	0	501.27
11栋A单元	23	88	50.78	440.84	440.84	34.54	9783.80	225.33			0		10009.13	300.32					0.00	0.00	300.32	10309.45	0	576.43
11栋B单元	26	100	51.24	449.16	449.16	34.54	11314.78	0			0		11314.78	381.50					0.00	0.00	381.5	11696.28	0	432.74
12栋	26	100	58.12	449.16	449.16	34.54	11321.66	0			0		11321.66	158.05				670.81		0.00	828.86	12150.52	0	886.98
13栋A单元	26	100	57.95	449.16	449.16	34.54	11321.49	0			0		11321.49	151.34				563.51		0.00	714.85	12036.34	0	772.80
13栋B单元	26	100	57.53	440.84	440.84	34.54	11113.07	190.87			0.00	13.03	11316.97	0.00				441.93		0.00	441.93	11758.90	0	716.38
门楼	1						0.00		227.36		0		227.36	0.00				0.00		146.16	0	227.36	97.44	227.36
15栋商业	1							149.5					156									0	156.00	
地下室		0													76725.15				0.00	76725.15	76725.15			
合计	2063	1163.42	9362.18	9362.18	725.34	233432.46	6194.94	0.00	0.00	697.24	13.03	241532.45	5299.52	525.00	76725.15	1676.25	0.00	3287.40	83200.92	324577.37	2191.60	15166.69		

说 明:

1. 本图建筑及道路定位采用2000年大地坐标系。
2. 本次竖向设计高程采用黄海高程系统。
3. 本图尺寸均以“米”(m)计。
4. 室内地坪标高均指建筑±0.00标高。
5. 建筑放线坐标以建筑外墙为准,间距以建筑外墙为准。
6. 图中建筑高度H为室外地坪至结构完成面的高度。
7. 图中未注明的转弯半径均为1米。
8. 室内外高差与建筑图不符处以增减室外踏步解决。
9. 所有消防操作场地宽度大于等于10m。

泽学天地经济指标表					
项目	单位	数值	备注		
规划用地面积	m ²	68899.10			
其中	住宅用地	m ²	68533.88	由开发商建设并无偿移交给政府	
	防护绿地	m ²	365.22		
	总建筑面积	m ²	327706.51		
	计算容积率总面积	m ²	239868.58	容积率3.5	
	其中	住宅	m ²	229910.45	不含奖励面积
	商业	m ²	6194.94		
	幼儿园	m ²	3065.95	布置12个班的幼儿园	
	公共配套	m ²	697.24		
	其中	物业管理用房	m ²	503.43	按照总建筑面积的0.2%；布置在第一层
	开闭所（配电设施用房）	m ²	66.29	布置在第一层	
	消防控制中心	m ²	127.52	布置在第一层	
	不计容建筑面积	m ²	87837.93		
	防护绿地奖励面积	m ²	182.61	按照防护绿地用地面积的50%计算奖励面积奖励给住宅	
	骑楼奖励面积	m ²	3287.40	按照骑楼面积（骑楼面积为2313）的150%计算奖励面积奖励给住宅	
	烟道奖励面积	m ²	52.00	奖励给住宅	
	垃圾收集站	m ²	60.00	布置在地下室负一层	
	网络设施	m ²	30.00	布置在地下室负一层	
	公共厕所	m ²	62.01	布置在第一层	
	托老所	m ²	800.69	布置在第一层	
	社区居委会用房	m ²	101.61	布置在第一层	
	文化活动站	m ²	401.44	布置在第一层	
	卫生站	m ²	310.50	布置在第一层	
	架空层面积	m ²	5299.52	布置在第一层	
	阳台面积	m ²	525.00	布置在第一层	
	地下室面积	m ²	76725.15	布置二层地下室	
	其中	人防车库	m ²	61558.46	平战结合，平时为停车库
	其中	人防车库面积（估算）	m ²	15166.69	
	住宅总建筑面积	m ²	233432.46	包括防辐射绿地奖励面积	
	建筑基底面积	m ²	15166.69		
	容积率	-	3.50	地块规定容积率为3.5	
	绿地率	%	35%		
	绿地面积	m ²	23986.86		
	建筑高度	m	≤80		
	建筑密度	%	30%		
	总户数	户	1945		
	总人数	个	7781		
	机动车车位	辆	2427		
	地上车位	辆	271	按照住宅建筑面积1.0车位/100m ² 、商业建筑面积1.5车位/100m ²	
	地下车位	辆	2156		
	非机动车位	辆	1167	按照住宅建筑面积0.5车位/100m ²	

街


项目公共服务设施配建表					
序号	项目	单位	数值	备注	
1	12班幼儿园	m ²	3065.95	地块西南	
2	托老所	m ²	800.69	13栋一层	
3	社区居委会	m ²	101.61	12栋一层	
4	文化活动站	m ²	401.44	12栋一层	
5	卫生站	m ²	310.50	12、13栋一层	
6	物业管理用房	m ²	503.43	6栋、8栋一层	
7	垃圾收集站	m ²	60	13栋B负一层	
8	公共厕所	m ²	62.01	12栋一层	
9	开闭所(配电设施用房)	m ²	66.29	6栋一层	
10	网络设施用房	m ²	30	13A栋负一层	
11	消防控制室	m ²	127.52	6栋一层	

设计单位 DESIGN INSTITUTE	广州德意建筑规划设计有限公司 GUANGZHOU DEYI ARCHITECTURE DESIGN & RESEARCH CO., LTD.		
证书 CERTIFICATE			
本图系本公司设计,本公司对本图负责。 本公司对本图有解释权。 本公司对本图有修改权。 本公司对本图有归档权。			
建设单位 Client	雷州市碰基房地产开发有限公司		
工程名称 Project Name	洋华天地		
子项名称 Sub-project			
工程编号 Project No.	00522023040-01	子项编号 Sub-Project No.	
审定 Approved by	高达华		
审核 Verified by	戚志祥		
项目负责人 Project manager	高达华		
专业负责人 Professional manager	高达华		
校对 Checked by	郭珩		
设计 Designer	张健		
图纸名称 Drawing Title	规划总平面图		
专业 Discipline	建筑	阶段 Stage	筹建
版次 Version No.		图号 Drawing No.	01H-01
比例 Scale	1:500	日期 Date	2023.05
注册执业专用章 Stamp of Registration			
单位出图专用章 Stamp of design unit			


规划总平面图 1:500

宗地红线	
用地规划红线	
建筑控制线	
地下室控制线	
地下室边线	
道路中线	
新建建筑	
绝对标高	
设计标高	
坐标	
道路坡度	
道路长度	
消防车道	
消防登高操作场	
地下车库入口	
地面机动车停车位	

$h=***$	室外地面至女儿顶面的高度
	10KV开闭所
	物业管理用房
	垃圾收集站
	社区居委会
	文化活动站
	卫生站
	12班幼儿园
	公共厕所
	网络设施用房

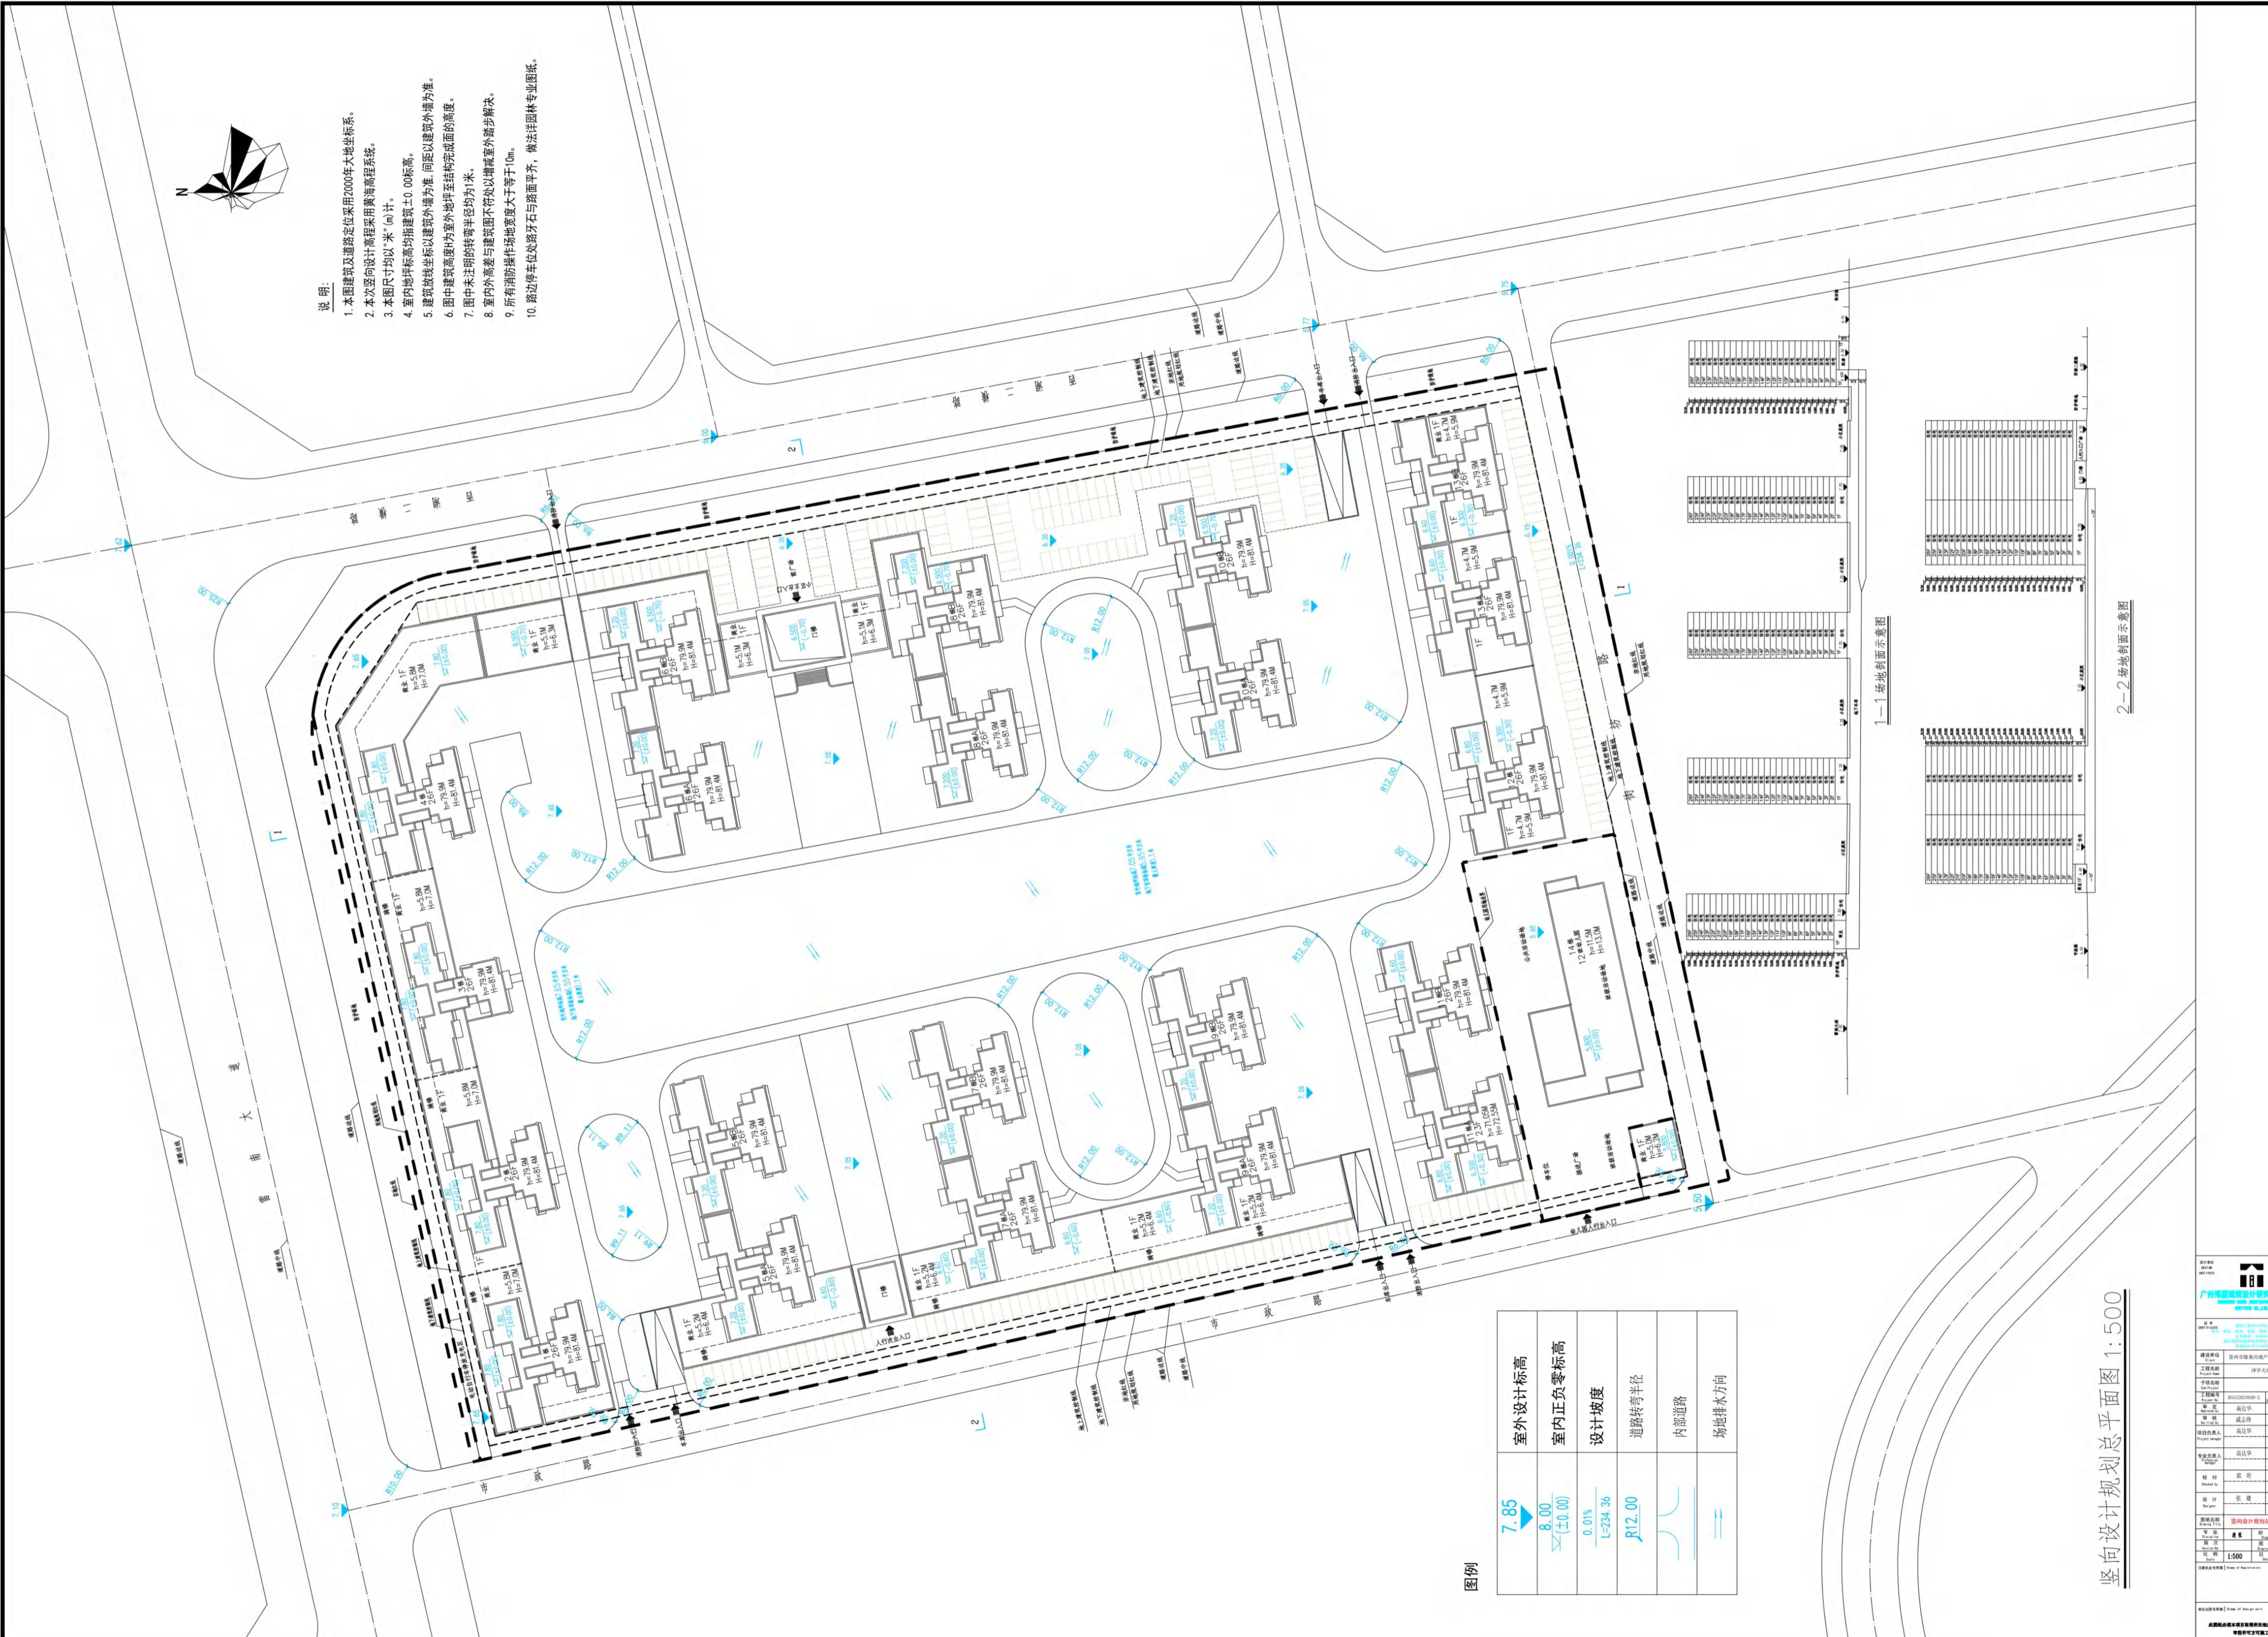

竖向设计规划总平面图 1:500

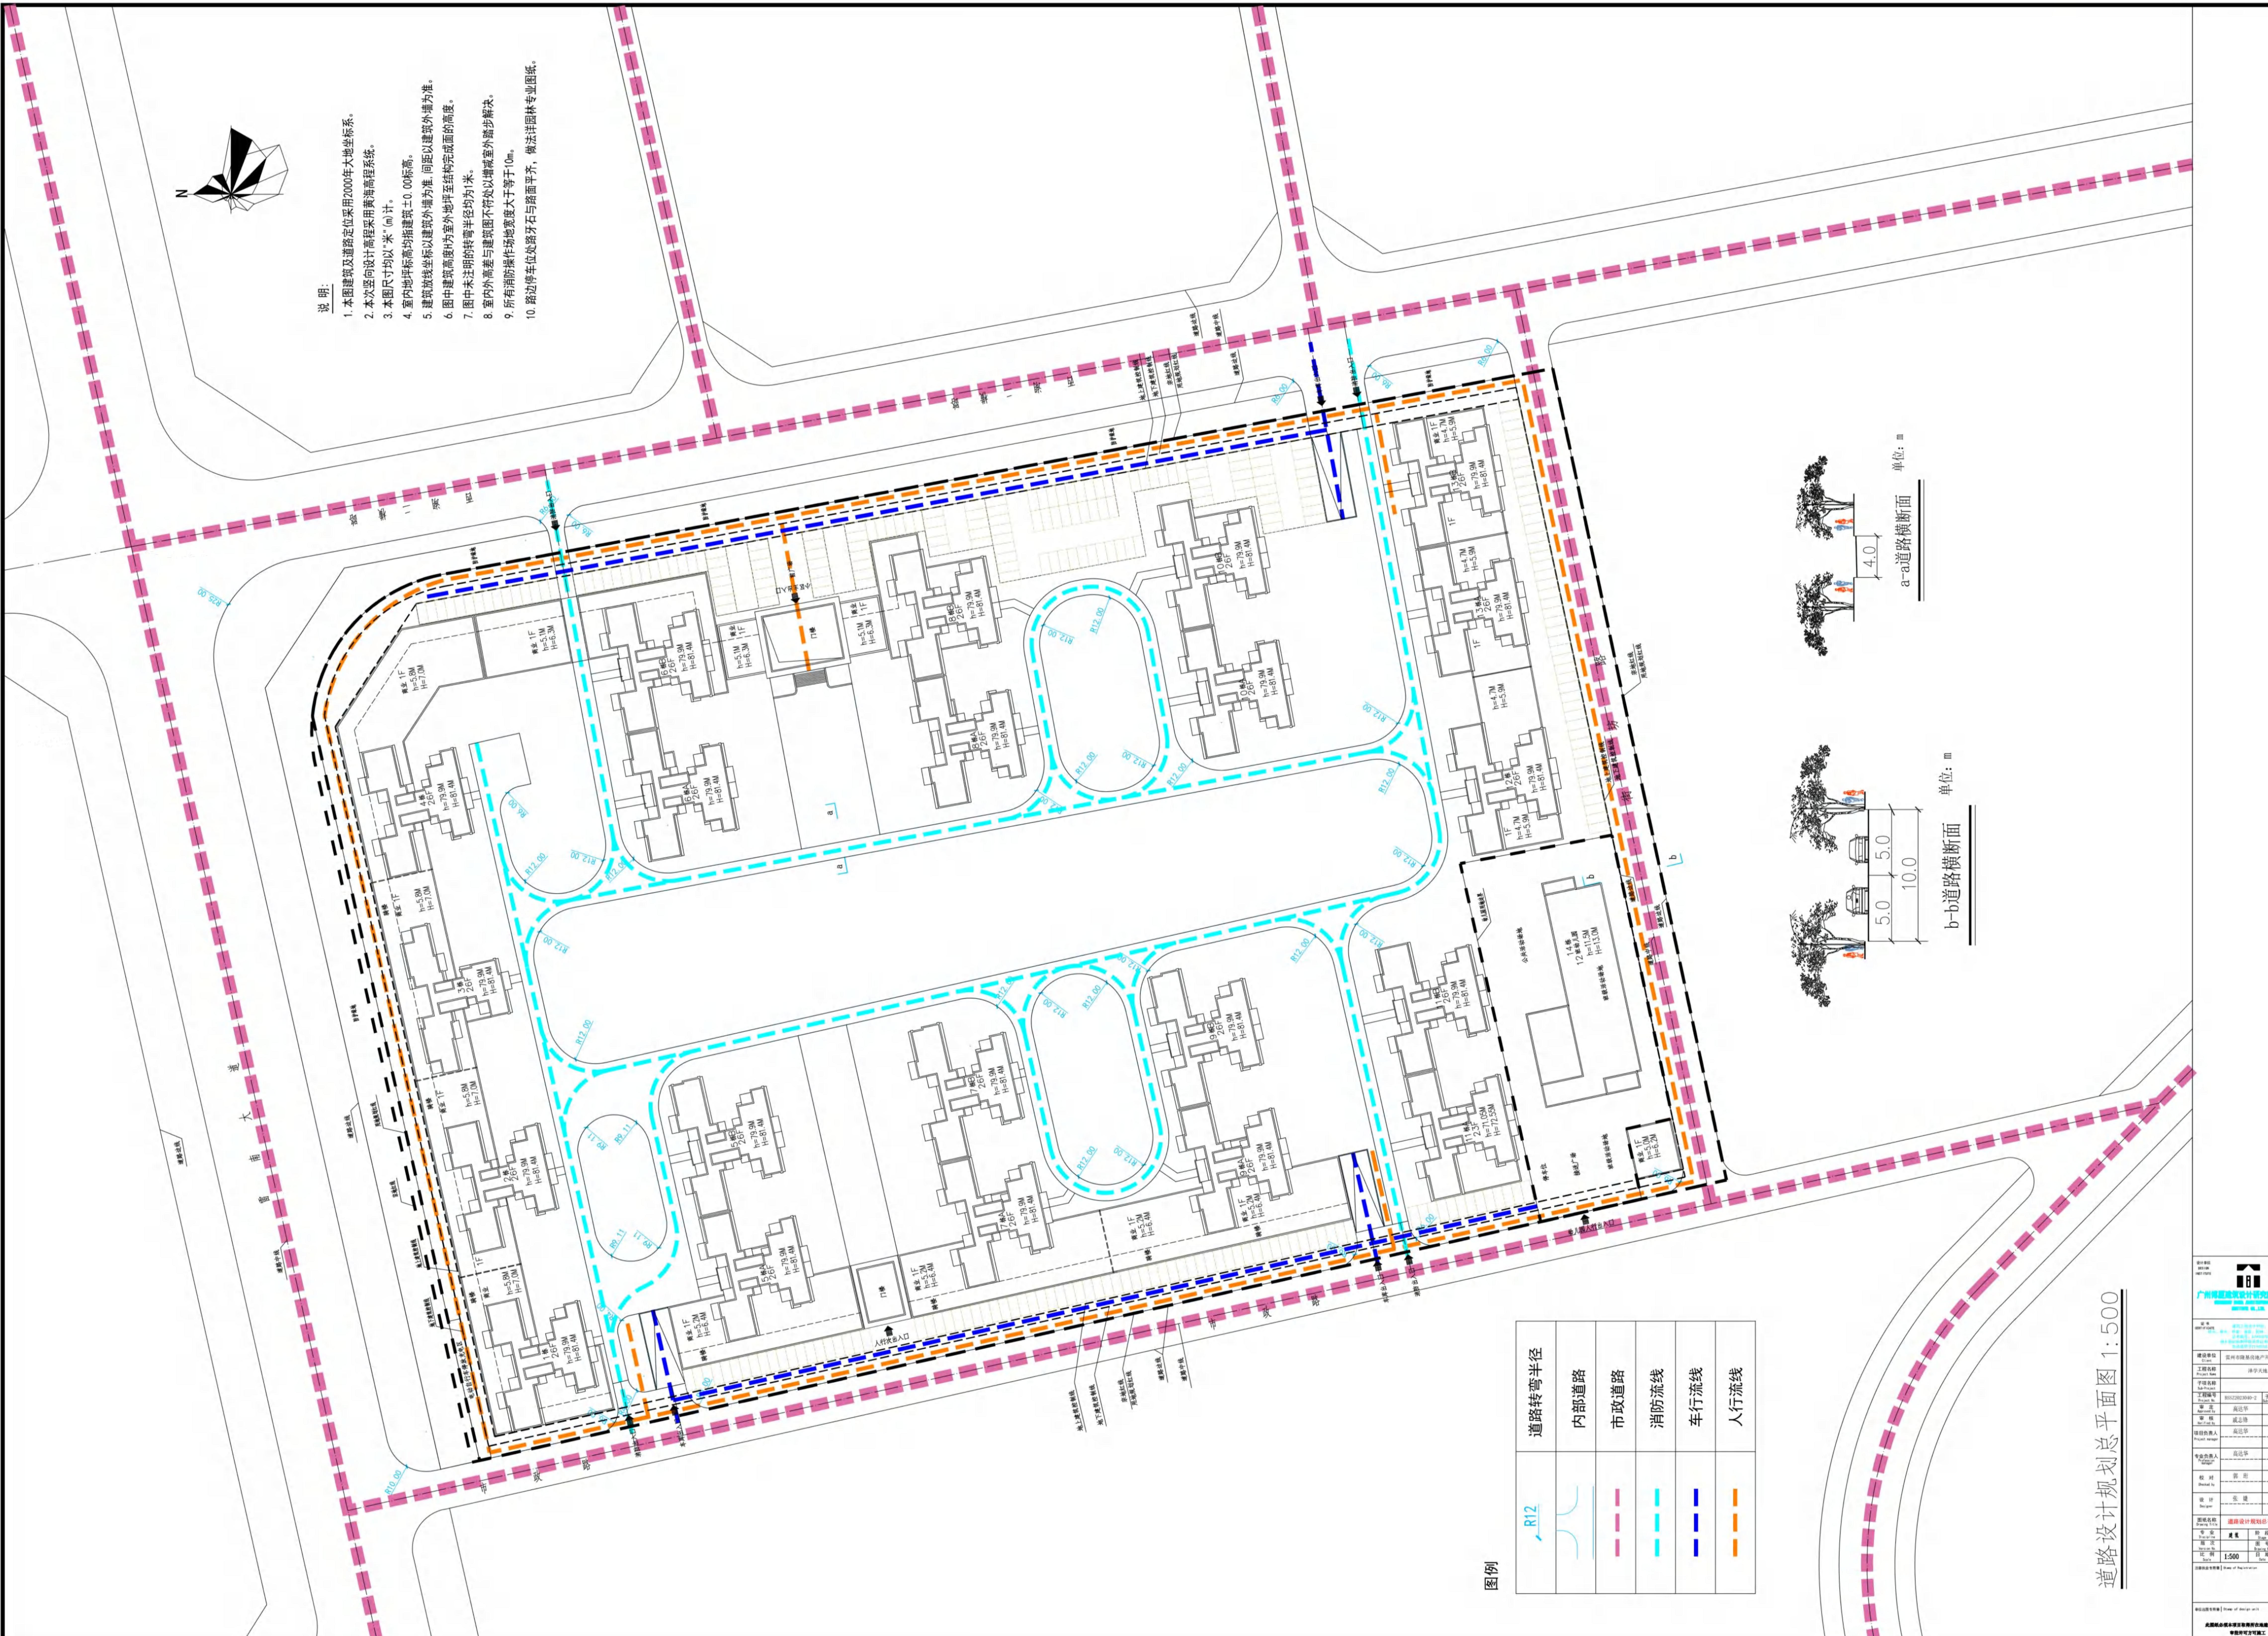


道路设计规划总平面图 1:500



说明:

1. 本图建筑及道路定位采用2000年大地坐标系。
2. 本次竖向设计以黄海高程系统。
3. 本图尺寸以“米”(m)计。
4. 室内地坪标高指建筑±0.000标高。
5. 建筑放线是以建筑外墙为准,间距以建筑外墙为准。
6. 图中建筑高程H为室外地坪至结构完成面的高度。
7. 图中未注明转弯半径均为4米。
8. 室内外高差建筑图不符处以室外踏步解决。
9. 所有消防操作场地宽度大于等于10m。
10. 路边停车位路牙石与路面平齐,做法详见园林专业图纸。

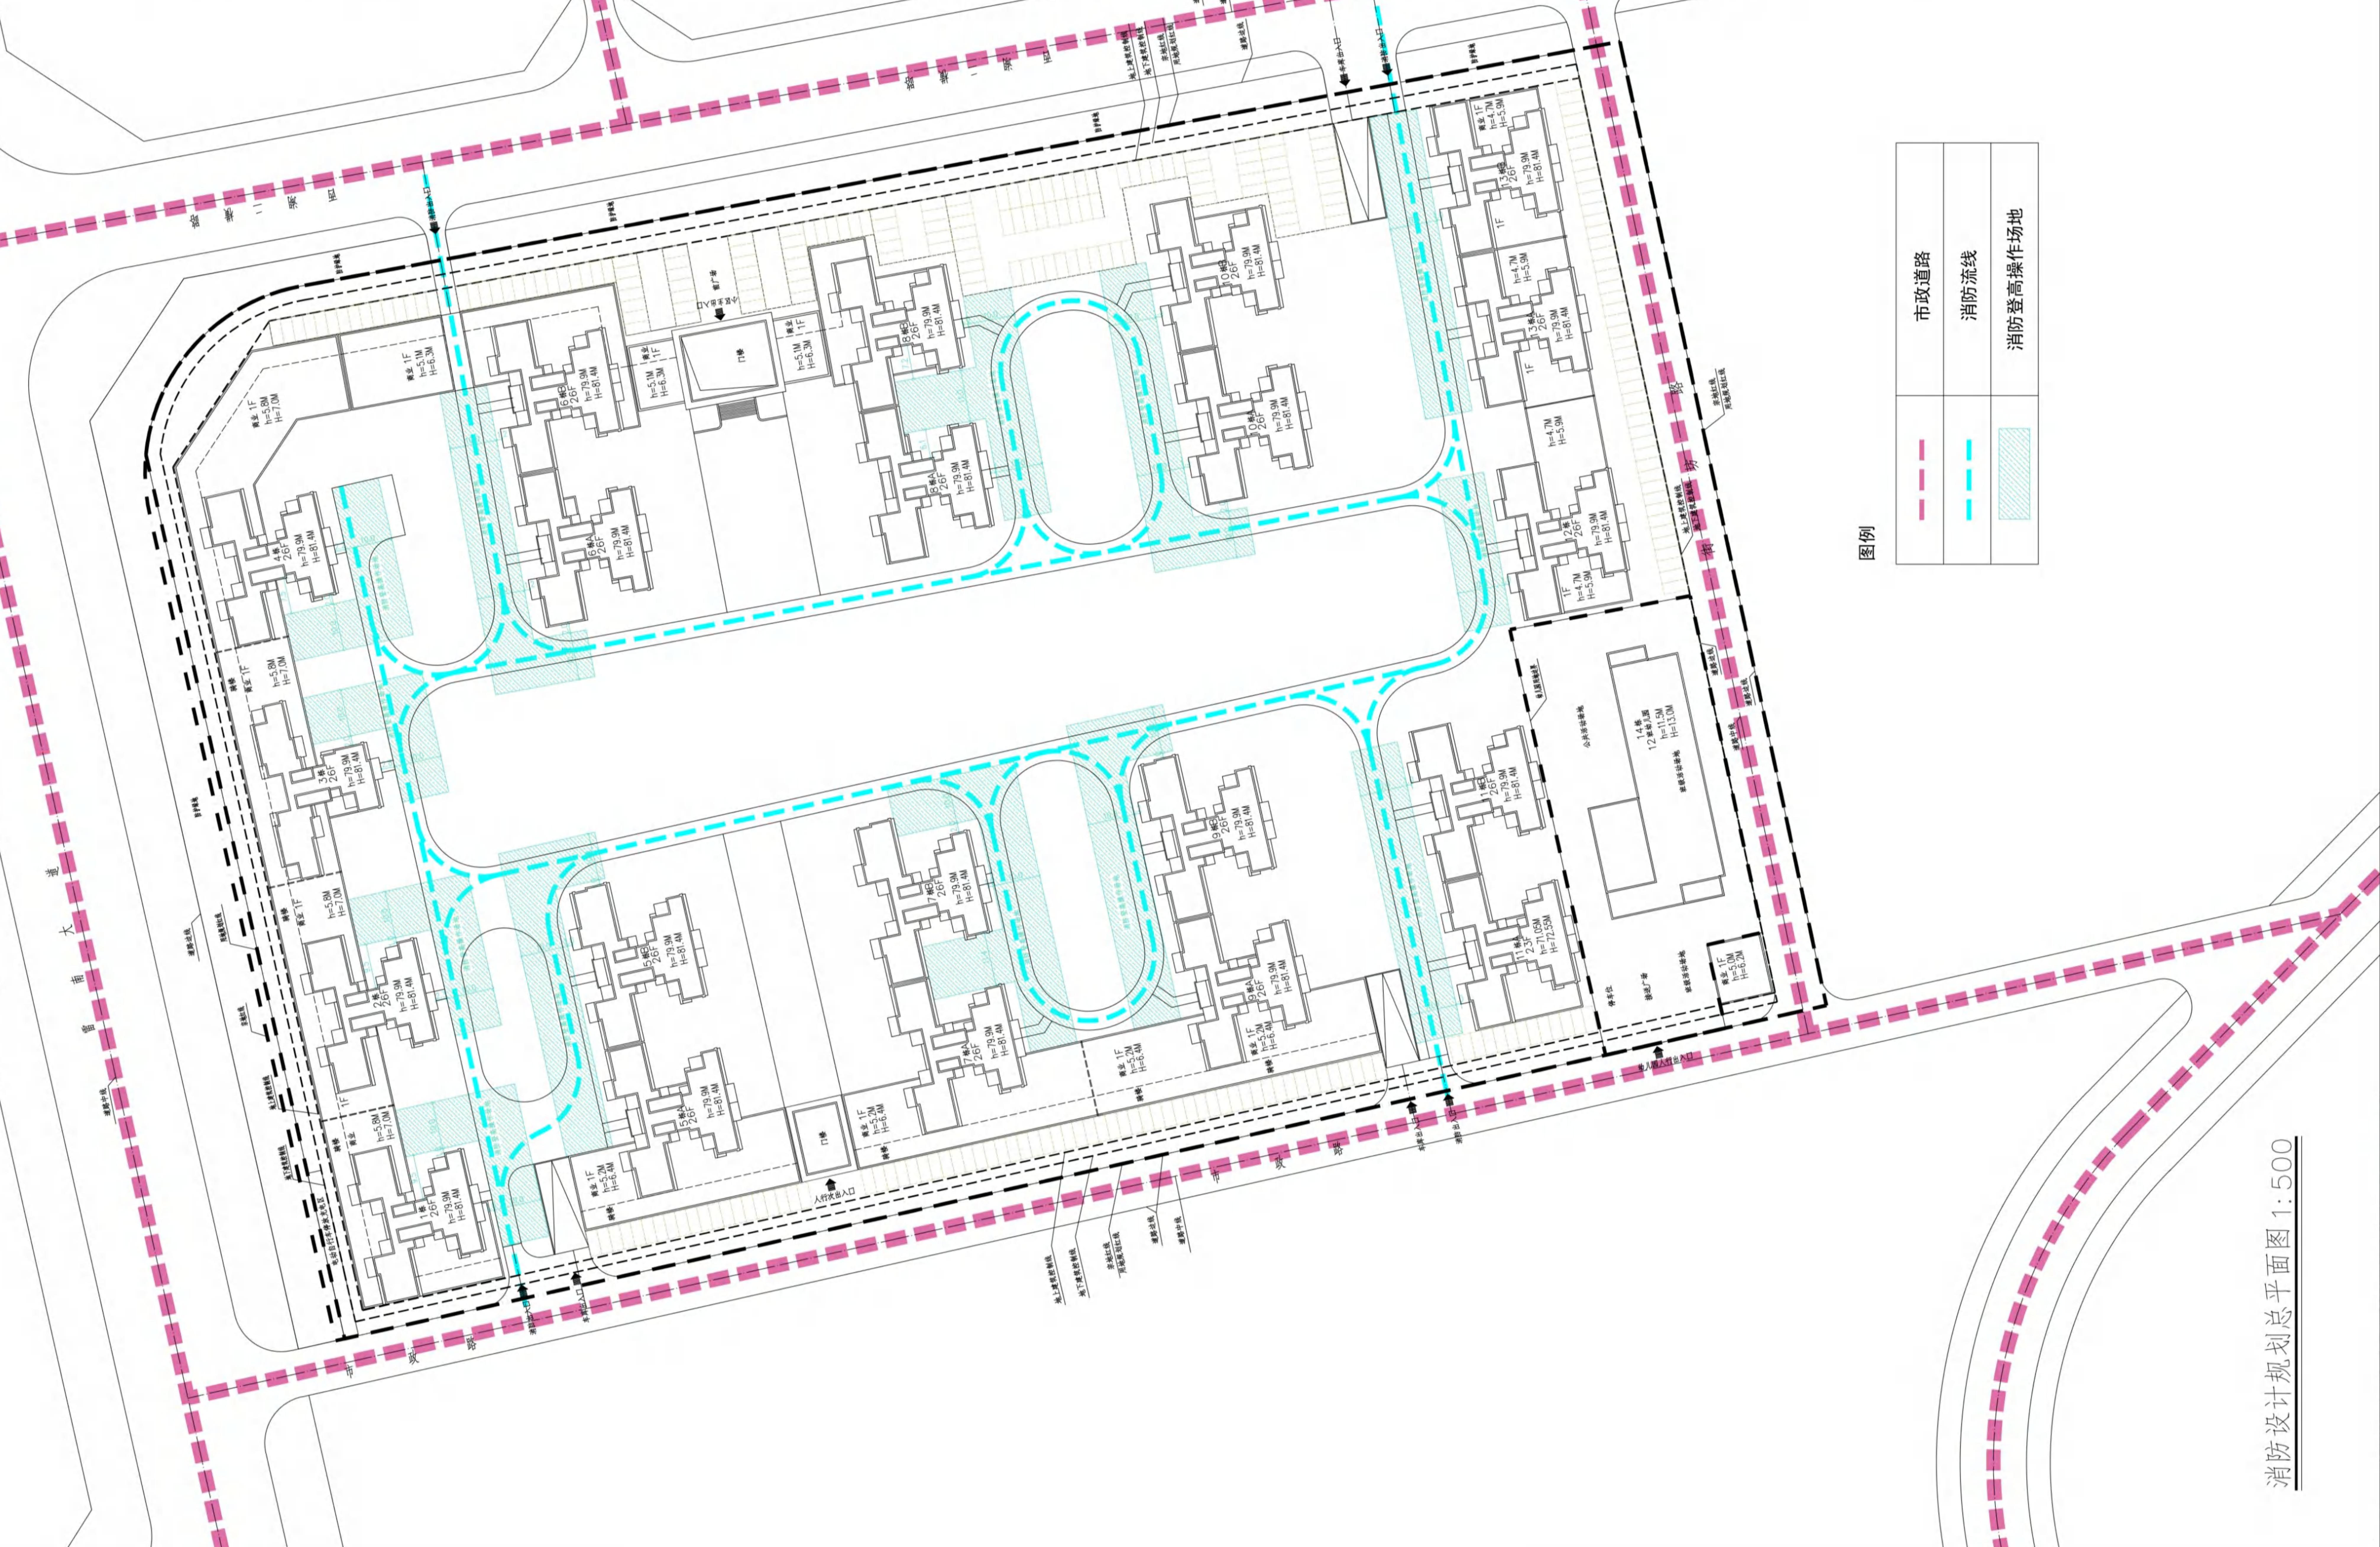

图例		
—	市政道路	
—	消防流线	
—	消防登高操作场地	


消防设计规划总平面图 1:500

设计单位		广州恒源规划设计研究院有限公司	
项目名称		泽丰天地	
工程类别	民用建筑	设计人	陈志伟
设计时间	2023-07-01	审核人	高达华
建设单位	广州市泽基房地产开发有限公司	审图	陈志伟
设计负责人	陈志伟	复核	高达华
专业负责人	陈志伟	校对	陈志伟
校对	高达华	设计	陈志伟
设计机构	消防设计规划总平面图	图号	01-04
建设规模	1#楼地上14层,地下2层,总建筑面积11.3万m ²	比例尺	1:500
设计依据	国家、省、市有关法律、法规、规范、标准及图集		
设计日期	2023.07.01		
图章	图章略		



说明:

1. 本图建筑及道路定位采用2000年大地坐标系。
2. 本次竖向设计高程采用黄海高程系统。
3. 本图尺寸均以“米”(m)计。
4. 室内地坪标高指建筑外墙为准,间距以建筑外墙为准。
5. 建筑放线以建筑外墙为准,间距以建筑外墙为准。
6. 图中建筑高差以室外地坪至结构完成面的高度。
7. 图中未注明转弯半径均为米。
8. 室内外高差建筑图不符处以建筑室外踏步解决。
9. 所有消防车道宽度大于等于7.0m。
10. 路边停车位处路牙石与路面平齐,做法详见园林专业图纸。

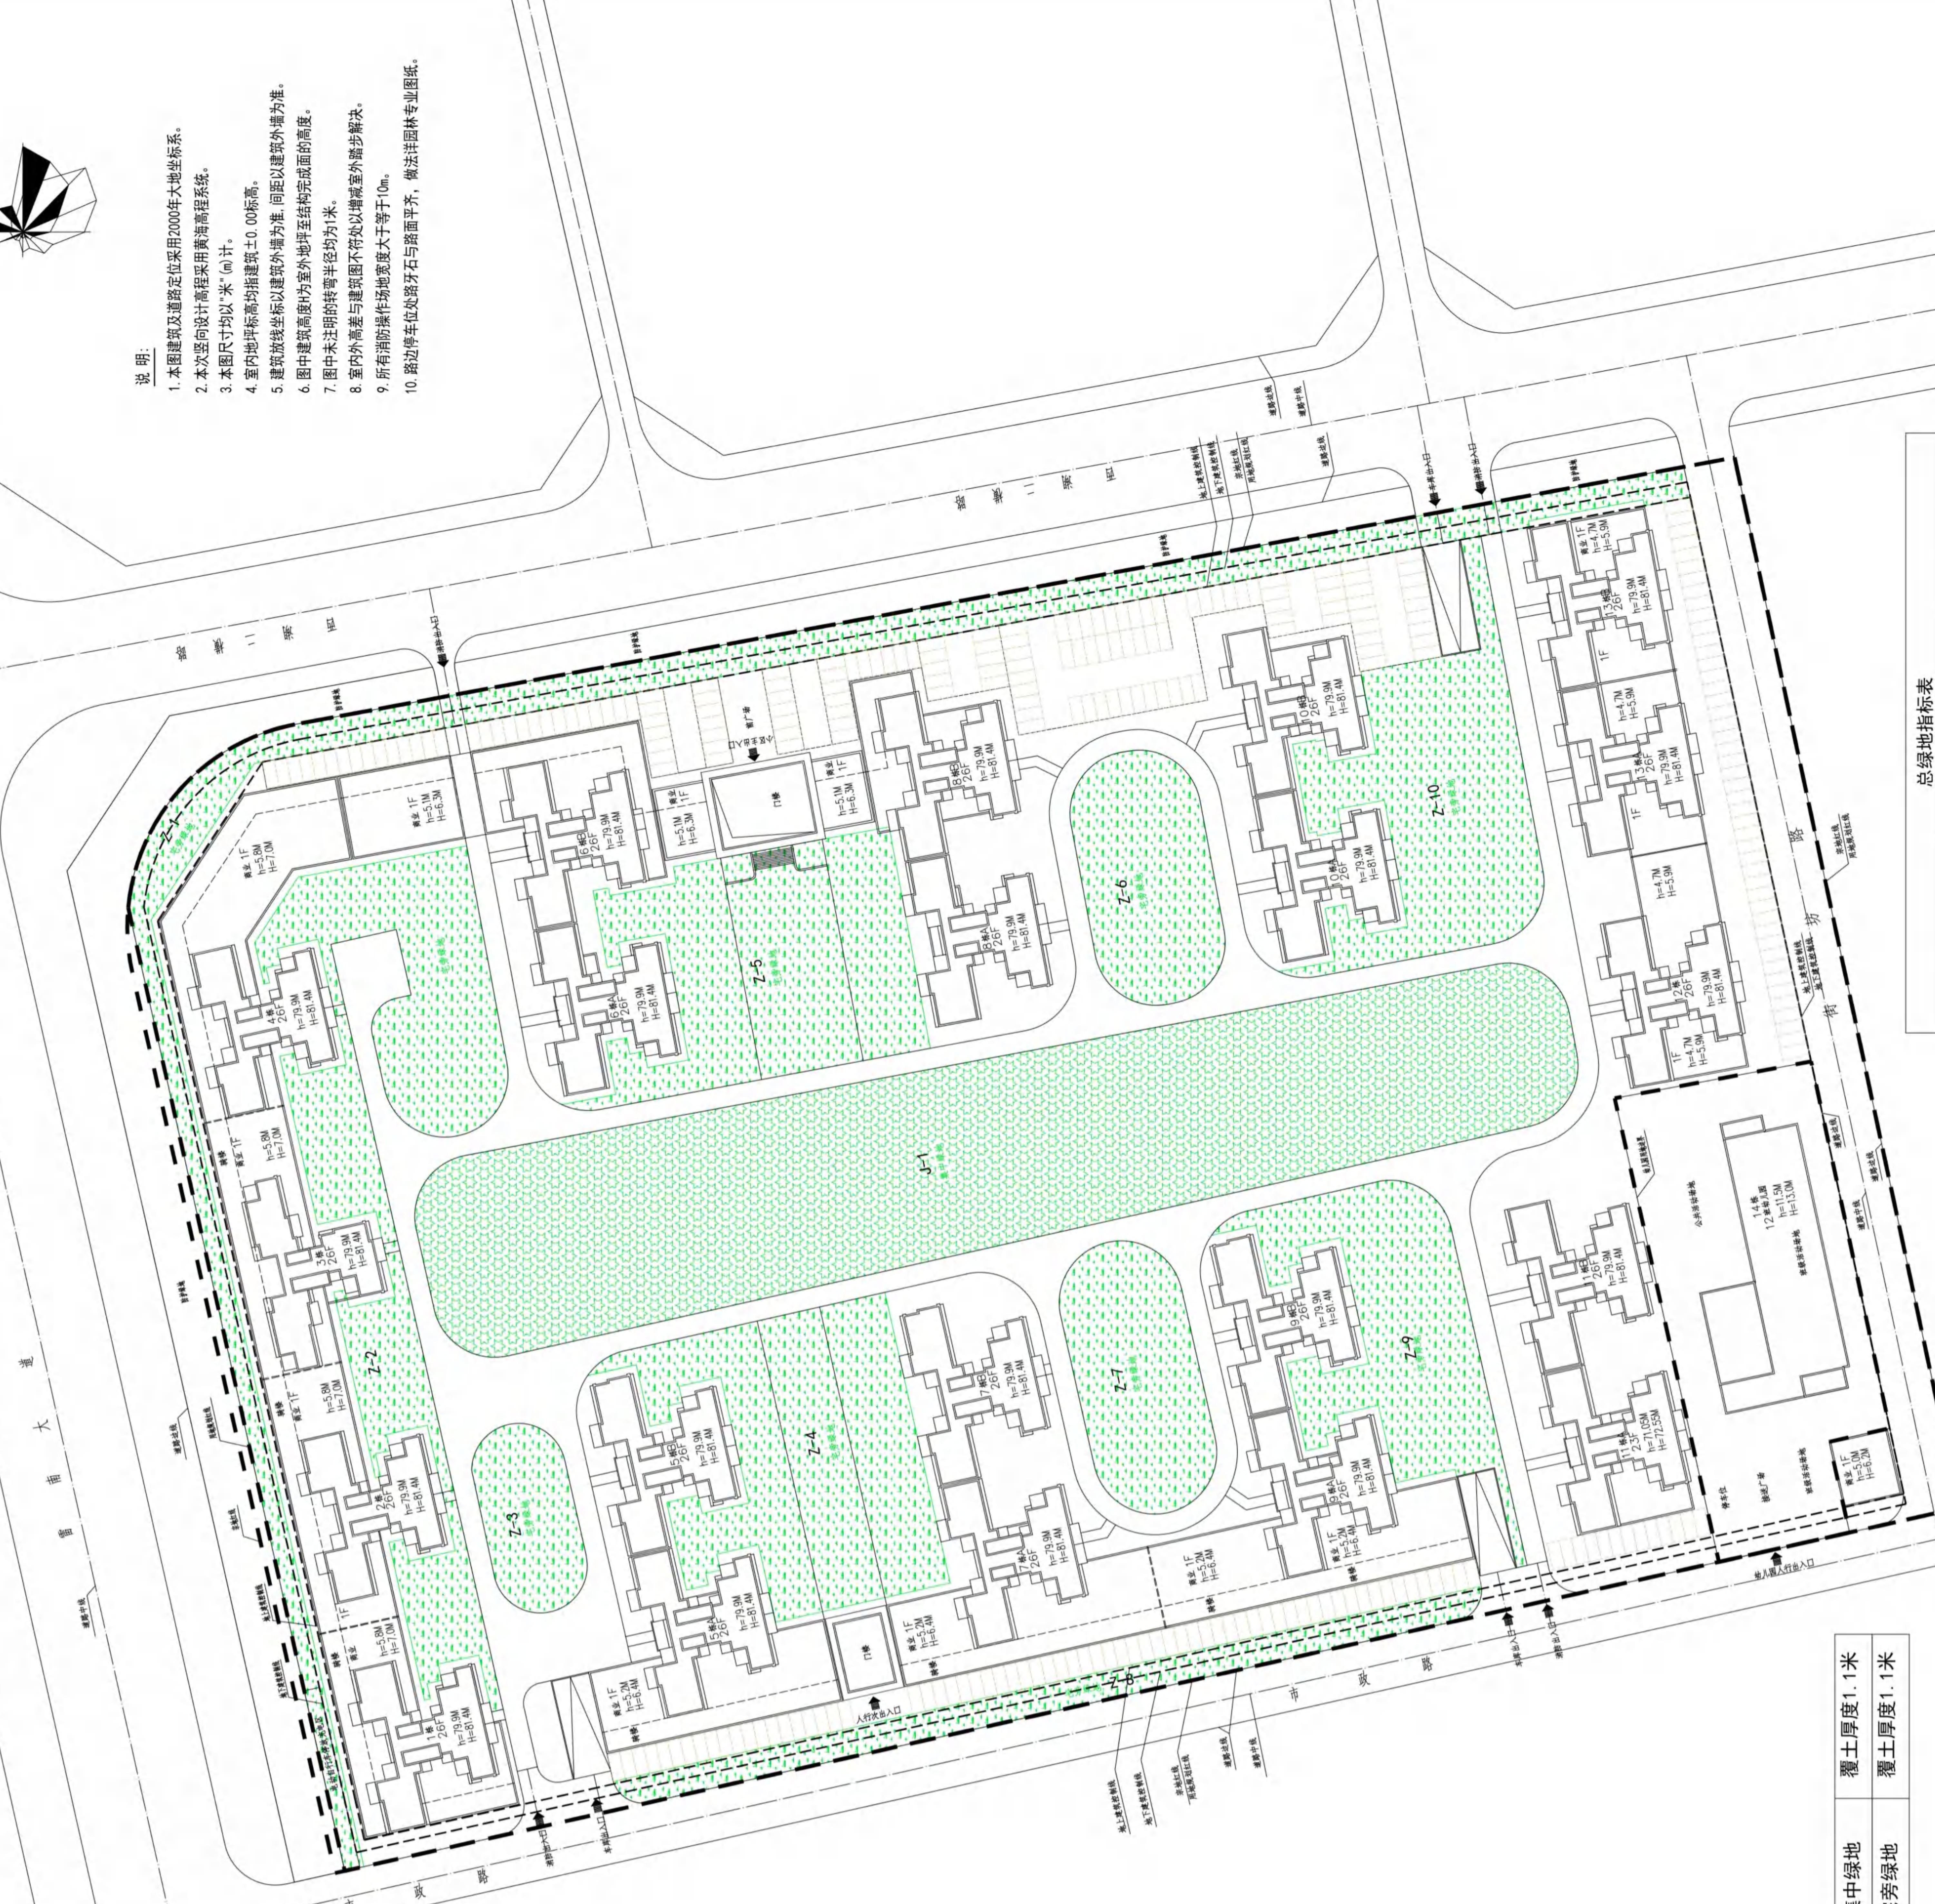

图例

	集中绿地	覆土厚度1.1米
	宅旁绿地	覆土厚度1.1米

总绿地指标表			
项目	单位	数值	备注
住宅用地	m ²	68533.88	
绿地率	%	35.00	
绿地总面积	m ²	23986.86	
集中绿地 (J-1)	m ²	6483.67	
宅旁绿地	m ²	17503.19	
Z-1	m ²	2695.50	
Z-2	m ²	2708.02	
Z-3	m ²	604.32	
Z-4	m ²	2376.88	
Z-5	m ²	2290.50	
其中			
Z-6	m ²	1136.12	
Z-7	m ²	1164.15	
Z-8	m ²	931.76	
Z-9	m ²	1628.04	
Z-10	m ²	1967.90	
			覆土1.1米

广州鸿基建筑设计有限公司
设计文件号: GS20230401-1
工程名称: 雷达华府
设计人: 陈志伟
审核人: 高远华
校对人: 郭明
设计人: 陈志伟
审核人: 高远华
校对人: 郭明
图名: 绿化设计规划总平面图
图号: 1:500
日期: 2023.05
制图: 陈志伟
校对: 高远华
审核: 郭明
注: 本图版权归本公司所有, 未经许可不得擅用




说明:

1. 本图建筑及道路定位采用2000年大地坐标系。
2. 本次竖向设计高程采用黄海高程系统。
3. 本图尺寸均以“米”(m)计。
4. 室内地坪标高指建筑外墙为准,间距以建筑外墙为准。
5. 建筑红线系指建筑外墙为准,间距以建筑完成面的高度。
6. 图中建筑高度为室外地坪至结构完成面的高度。
7. 图中未注明转弯半径均为米。
8. 室内外高差建筑图不符处以建筑室外踏步解决。
9. 所有消防楼梯宽度大于等于1.0m。
10. 路边停车位处路牙石与路面平齐,做法详园林专业图纸。



电气管网规划总平面图 1:500

图名: 广州越秀区某项目电气设计总平面图
设计单位: 广州越秀区某项目电气设计总平面图
设计人: 陈工
审核人: 张工
设计日期: 2023.05.10
比例尺: 1:500
图号: 01-01
图名: 电气管网规划总平面图
设计人: 陈工
审核人: 张工
设计日期: 2023.05.10
比例尺: 1:500
图号: 01-01

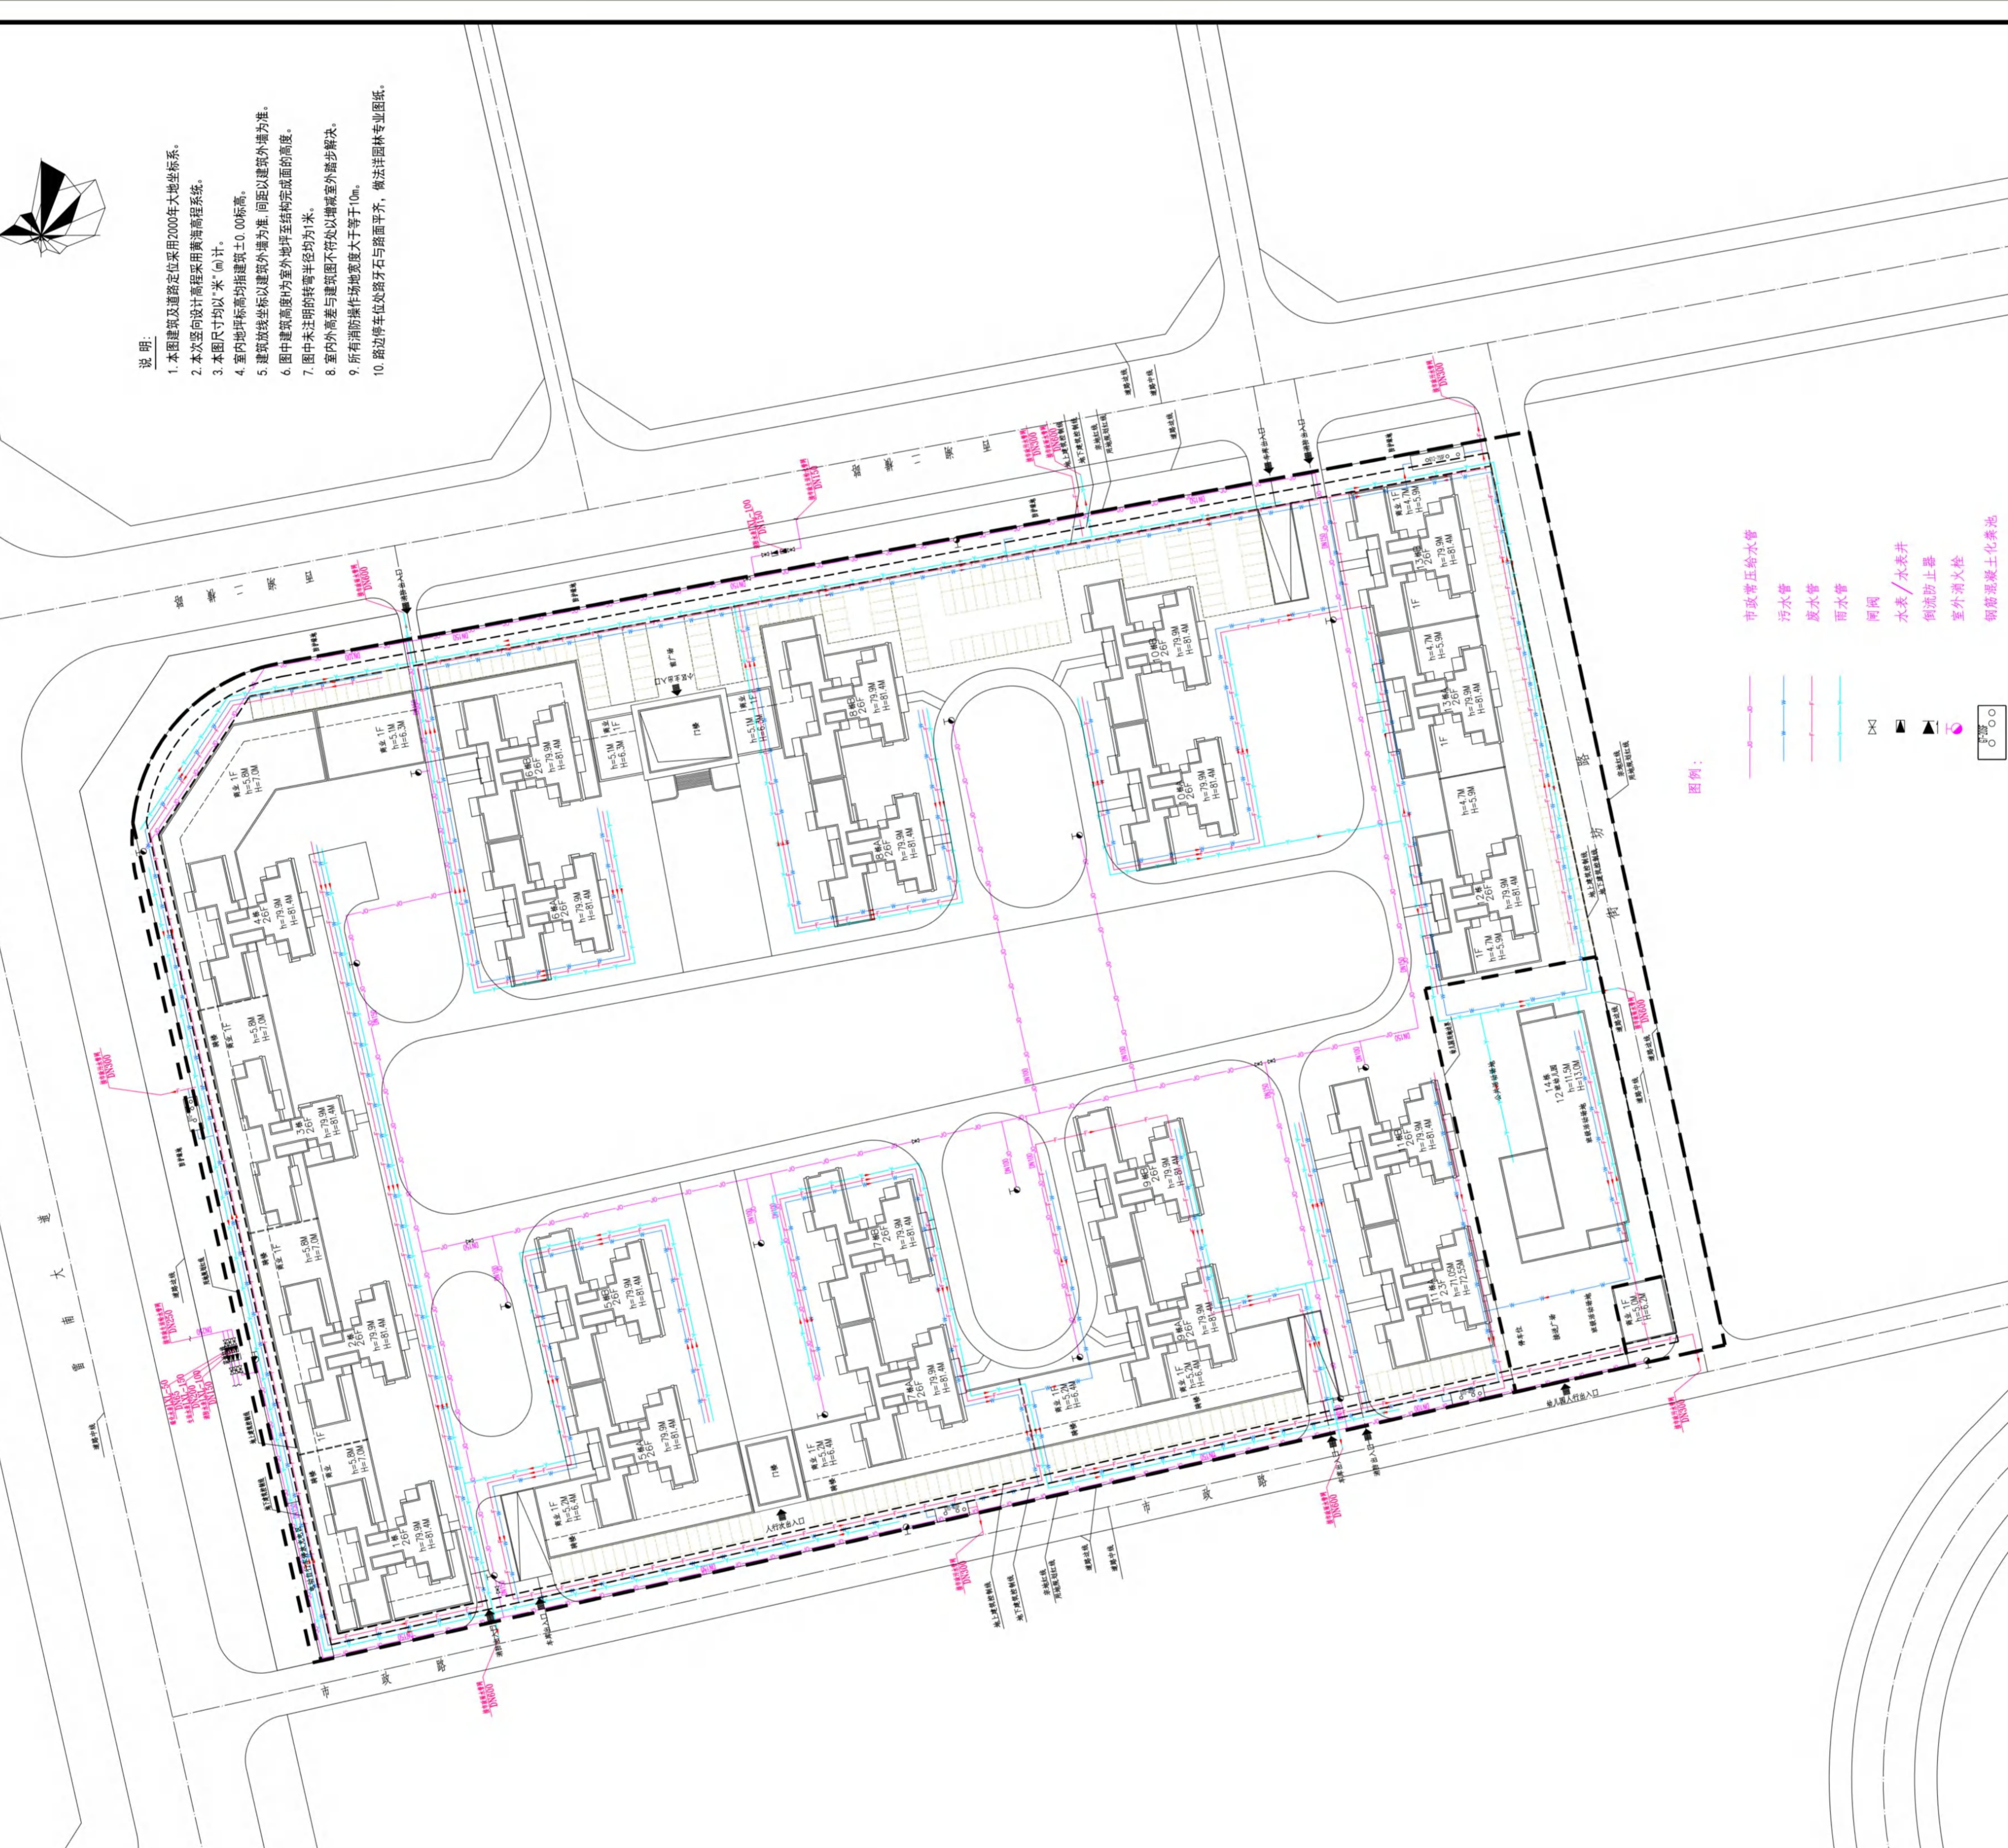


给排水管网规划总平面图 1:500


规划设计

功 能 分 析 图



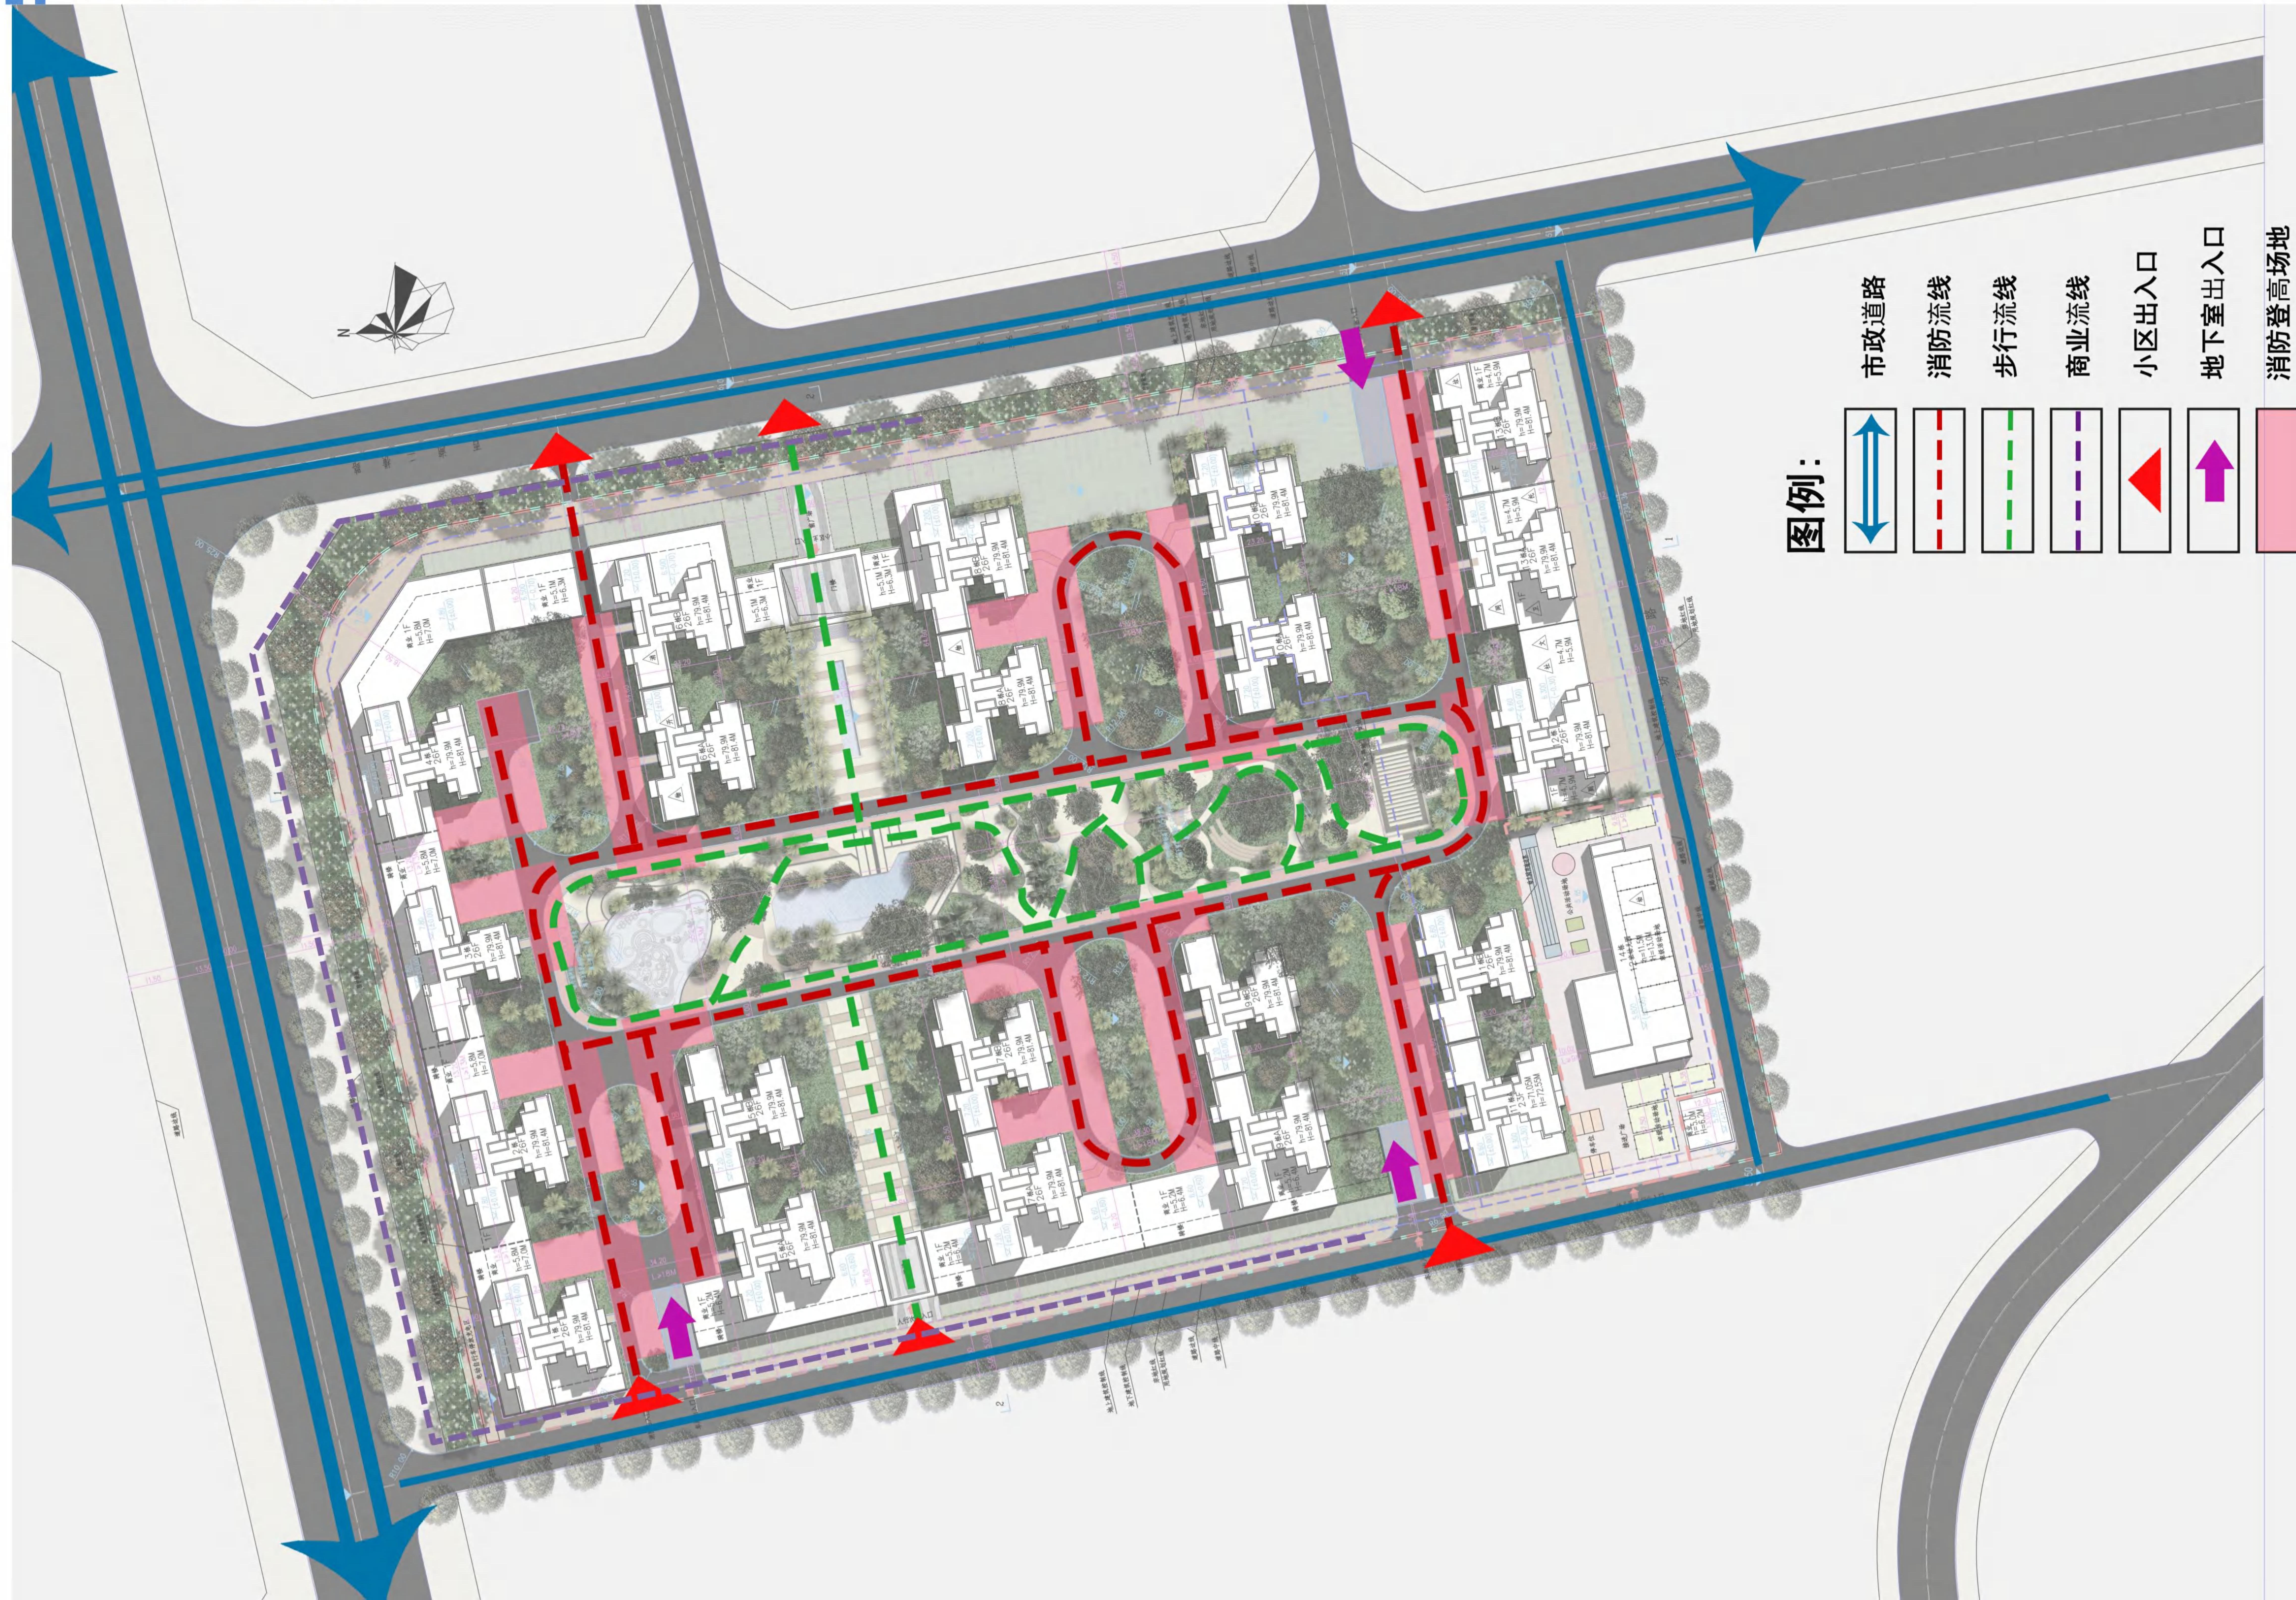



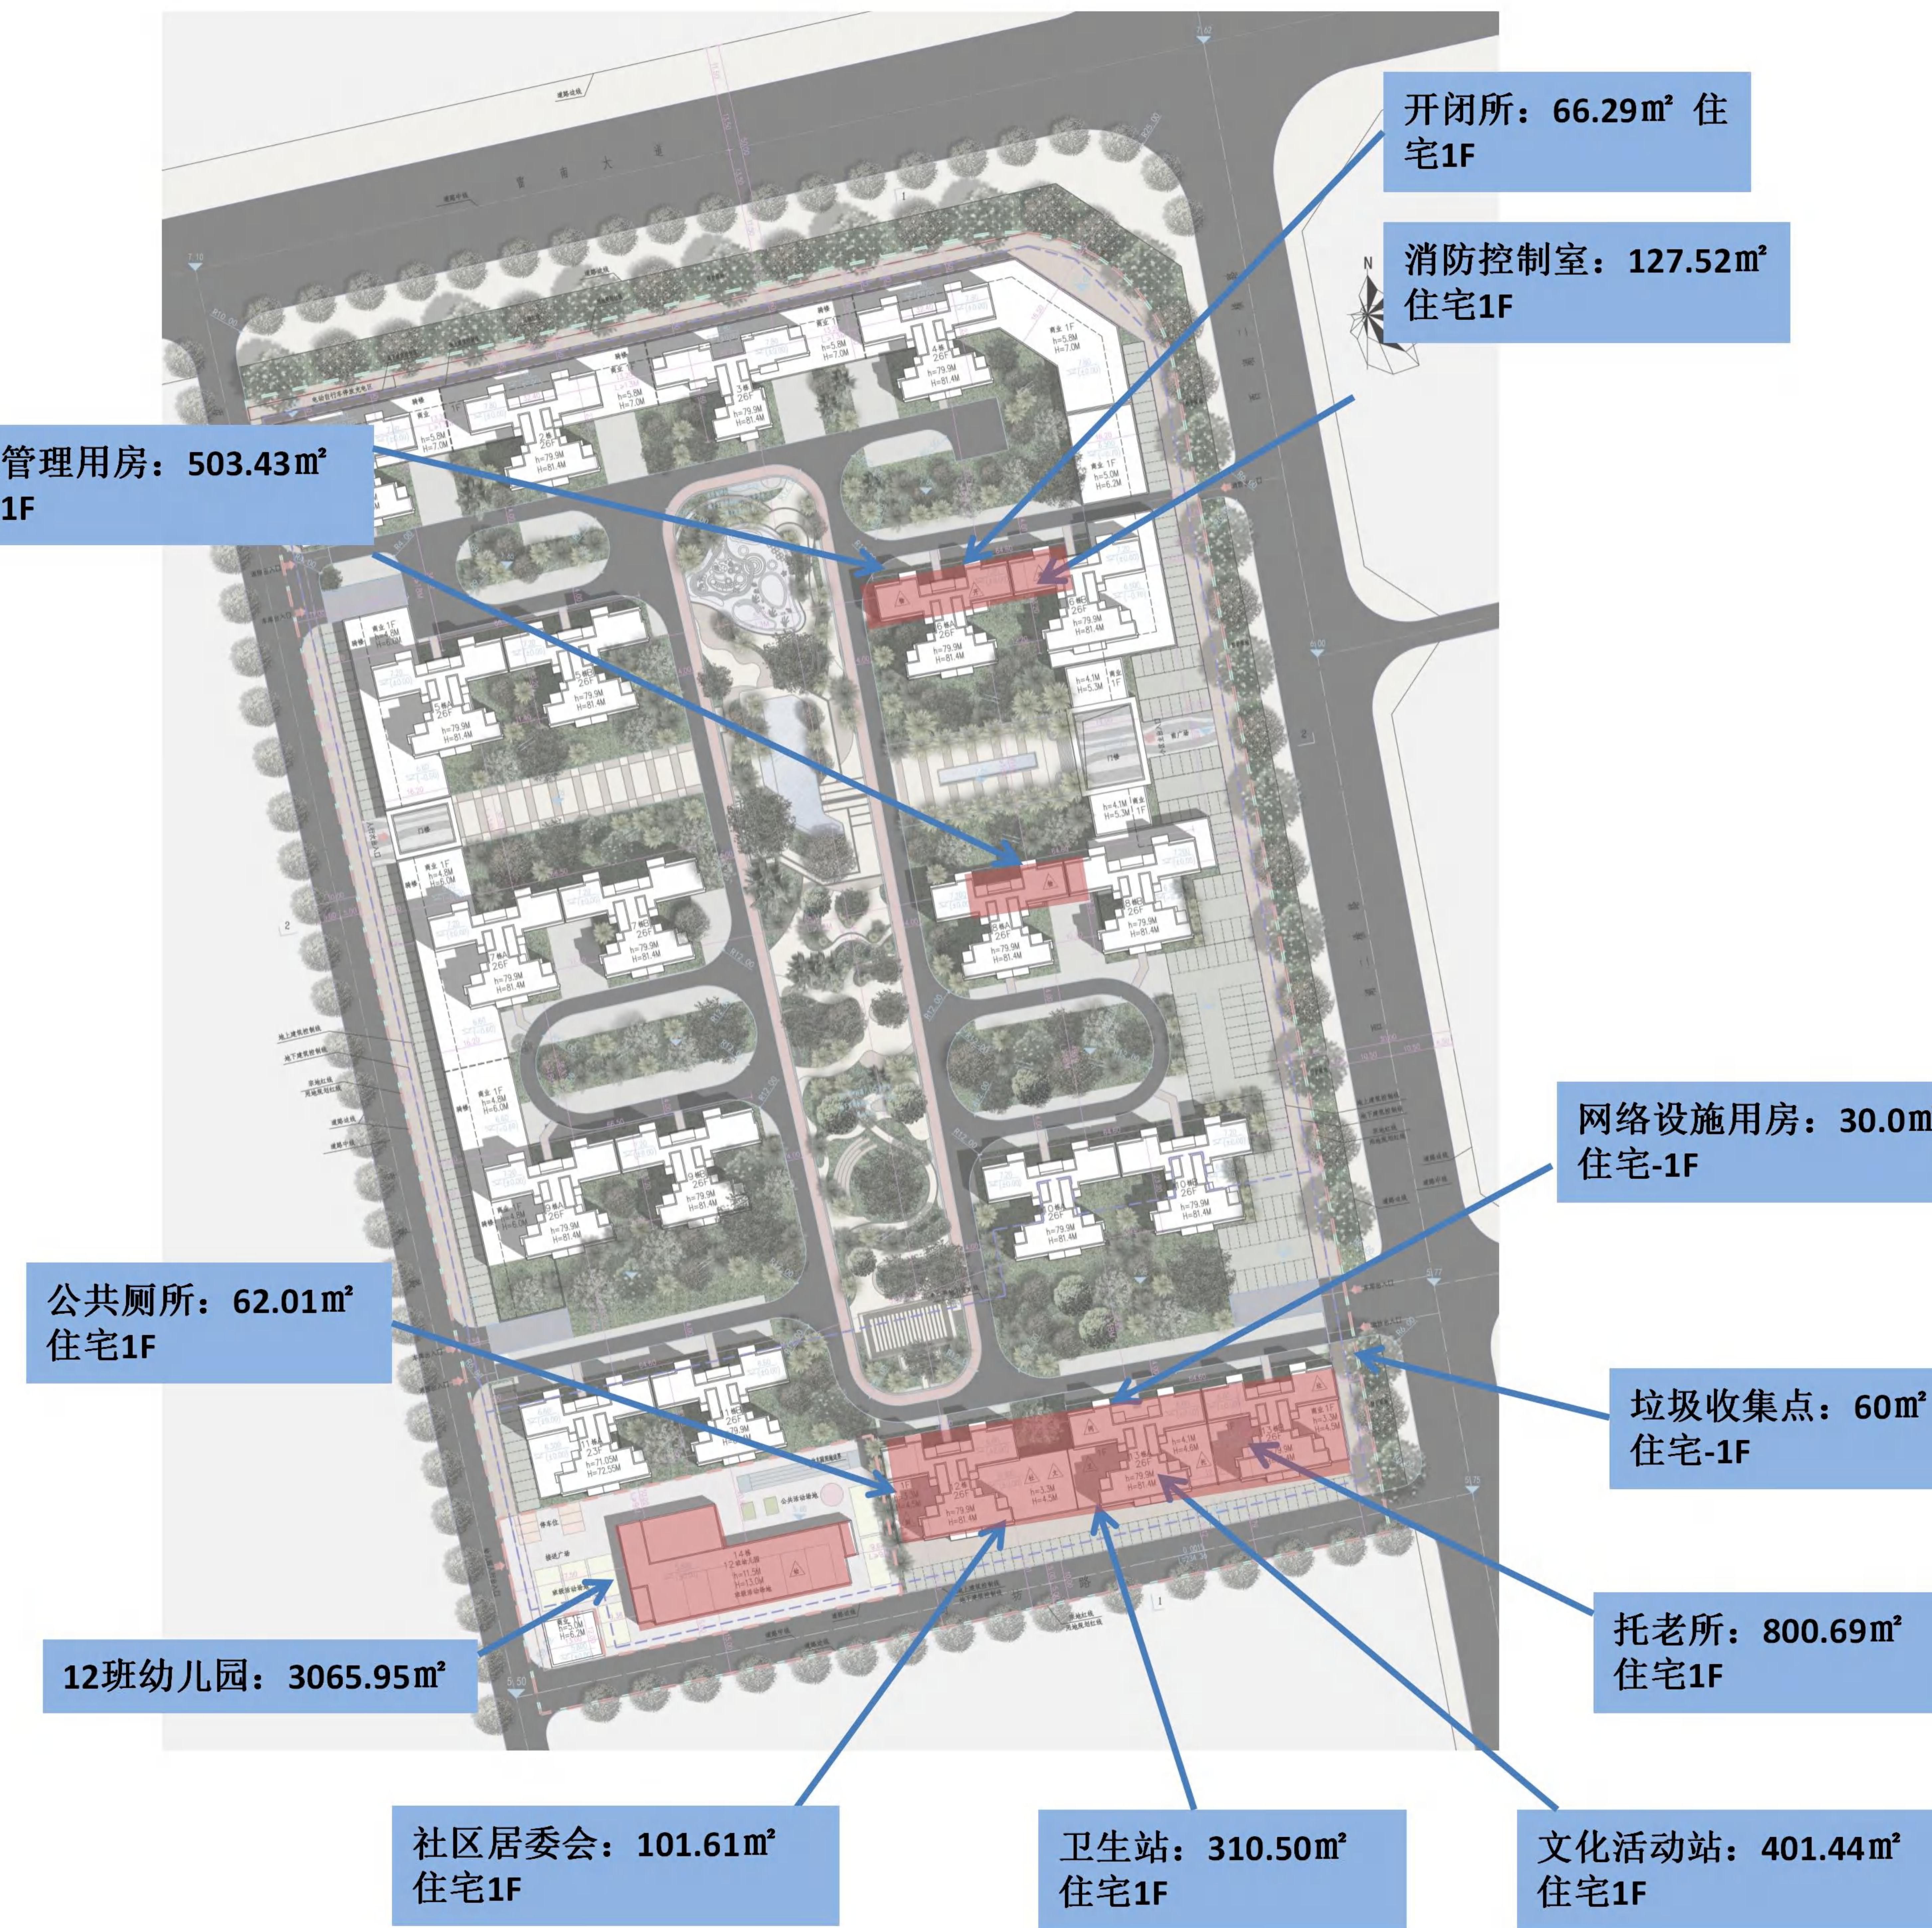

**说明:**

日照要求: 《雷州市城市规划管理技术规定》

日照准则: 大寒日1小时

分析软件: 众智日照分析软Tsun12.0

标准名称: 国家标准

地理位置: 雷州, 经度: 110度08分

纬度: 20度92分

计算方式: 多点沿线分析

计算精度: 1分钟

时间累积方式: 累积日照

日照分析结论: 在8: 00-16:00,所有户型均
满足日照要求

图例:

0-1小时

1-2小时

2-3小时

3-4小时

4-5小时

5-6小时

6-7小时

7-8小时